
## 一字中学校


## 教室空調設備設置工事


統番	図面番号	図 面 名 称	縮尺
1	A-00	表紙・図面リスト	No Scale
2	A — 0 1	案内図・配置図	1:500
3	A-02	足場及びフェンス設置図	1:100
4	A-03	1~3階建具改修キープラン	1:200
5	A — 0 4	建具表(普通教室棟)	1:50
6	E-01	電気設備仕様書	No Scale
7	E-02	配置図	1:300
8	E-03	高圧受変電設備改修·単線結線図	No Scale
9	E-04	幹線・動力設備平面図(管理棟・1 階)	1:100
10	E-05	幹線・動力設備平面図(普通教室棟・1 階)	1:150

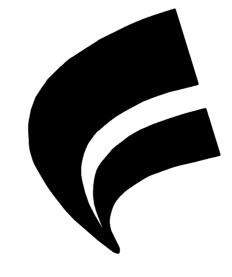


笛吹市

統番	図面番号	図 面 名 称	縮尺
11	E-06	幹線・動力設備平面図(普通教室棟・2 階)	1:150
12	E-07	幹線・動力設備平面図(普通教室棟・3 階)	1:150
13	E-08	空調電源配線設備平面図(特別教室棟·1 階)	1:150
14	M-01	特記仕様書	No Scale
15	M-02	1 • 2 階空調設備平面図	1:200
16	M-03	3 階空調設備平面図	1:200
17	M-04	特別教室棟1階空気調和設備平面図	1:200
18	M-05	室外機基礎詳細図	1:20
19	M-06	冷媒管保温施工要領図	No Scale

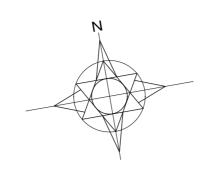


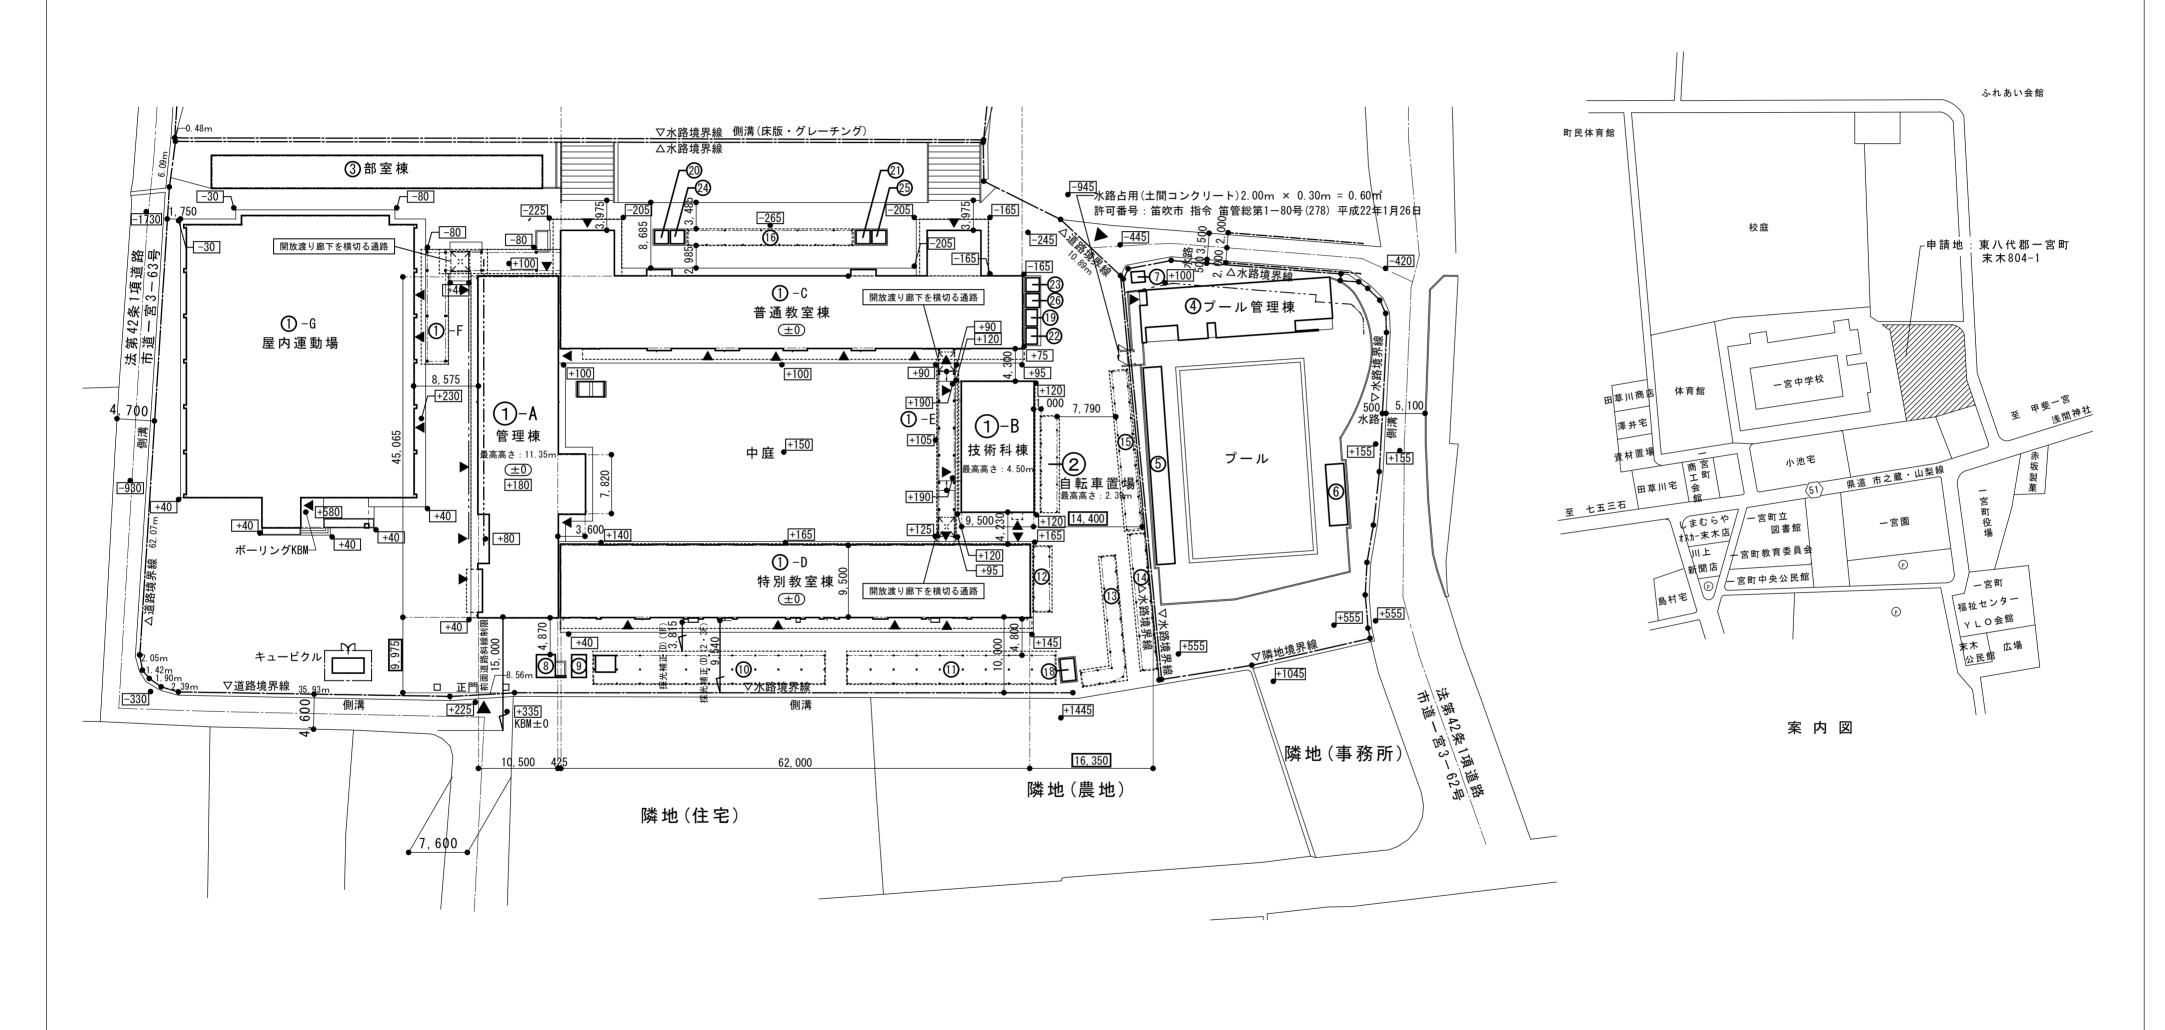


44 = 7	代表設計者		縮尺		
	-	号 一級建築士登録番号 第	号 A2(A3): S=1:500(705)	工 事 名 称   一宮中学校   教室空調設備設置工事	
3	-		設計年月日	─ │ 図 面 名 称   案 内 図 ・ 配 置 図	A — 01
<b>事 項</b> <u>④</u>	-   氏名	氏名			

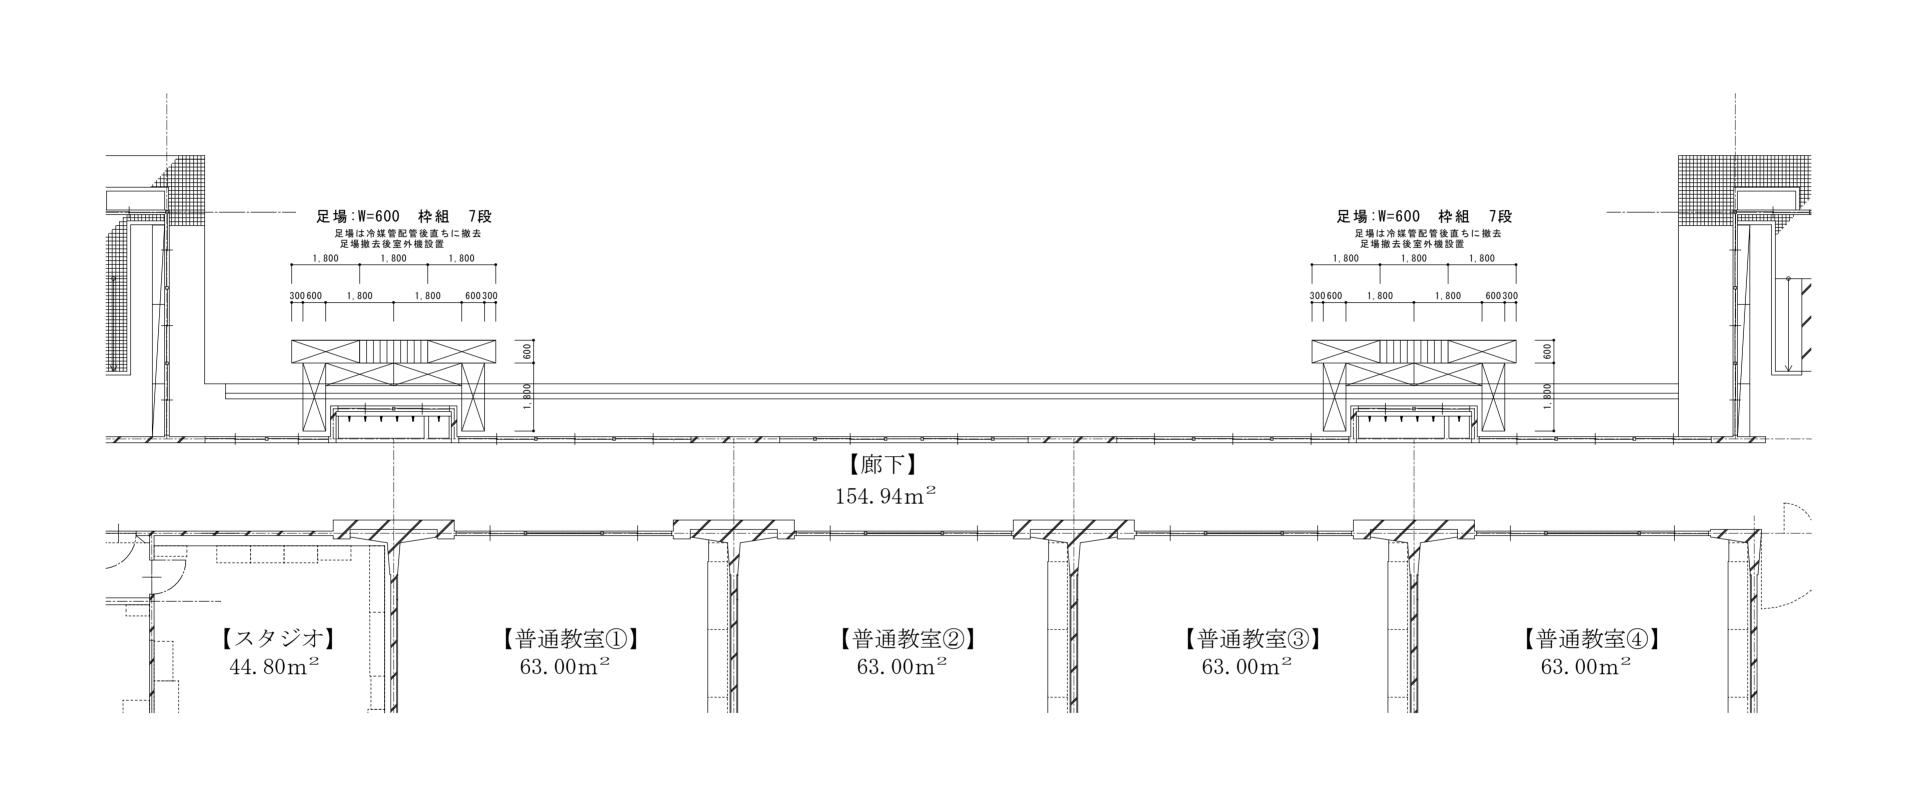

44 57 ①	代表設計者		縮尺		
	一級建築士登録番号 第	号 一級建築士登録番号 第 号	A2 (A3) : S=1 : 100 (141)	工 事 名 称   一宮中学校   教室空調設備設置工事	_
			設計年月日	一	A — 02
事 項 <del> </del>	氏名	氏名		図面名称 足場及びフェンス設置図	_

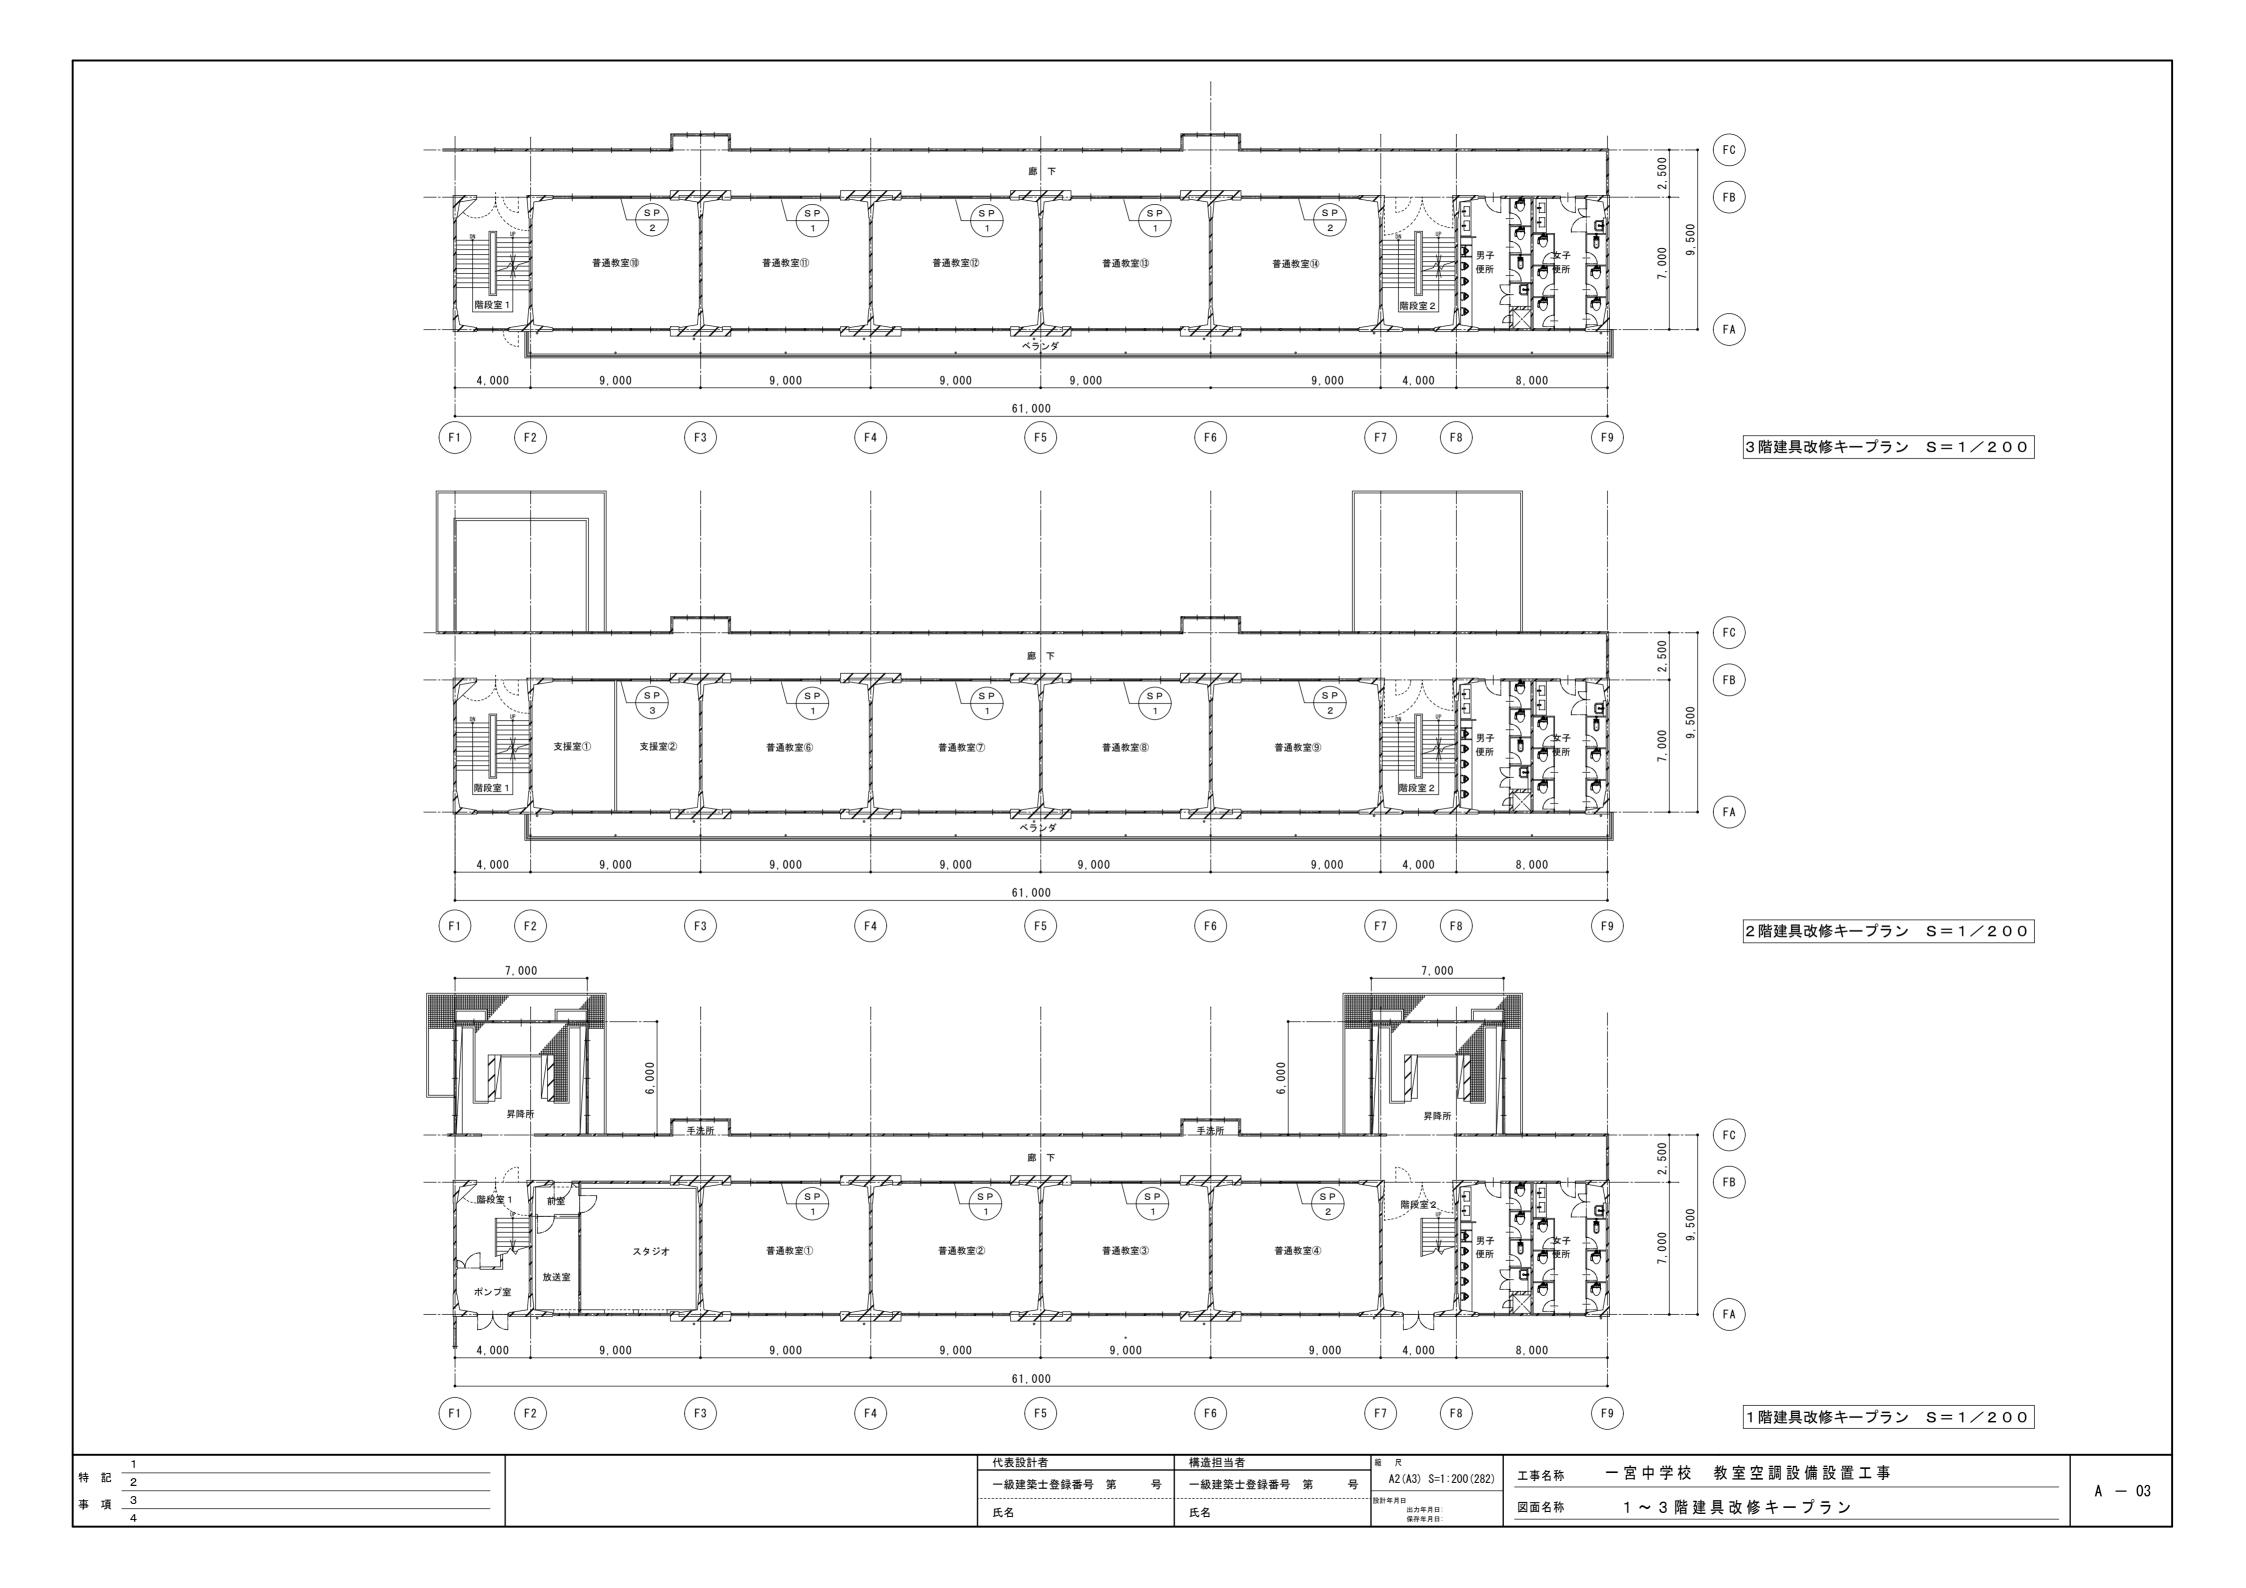

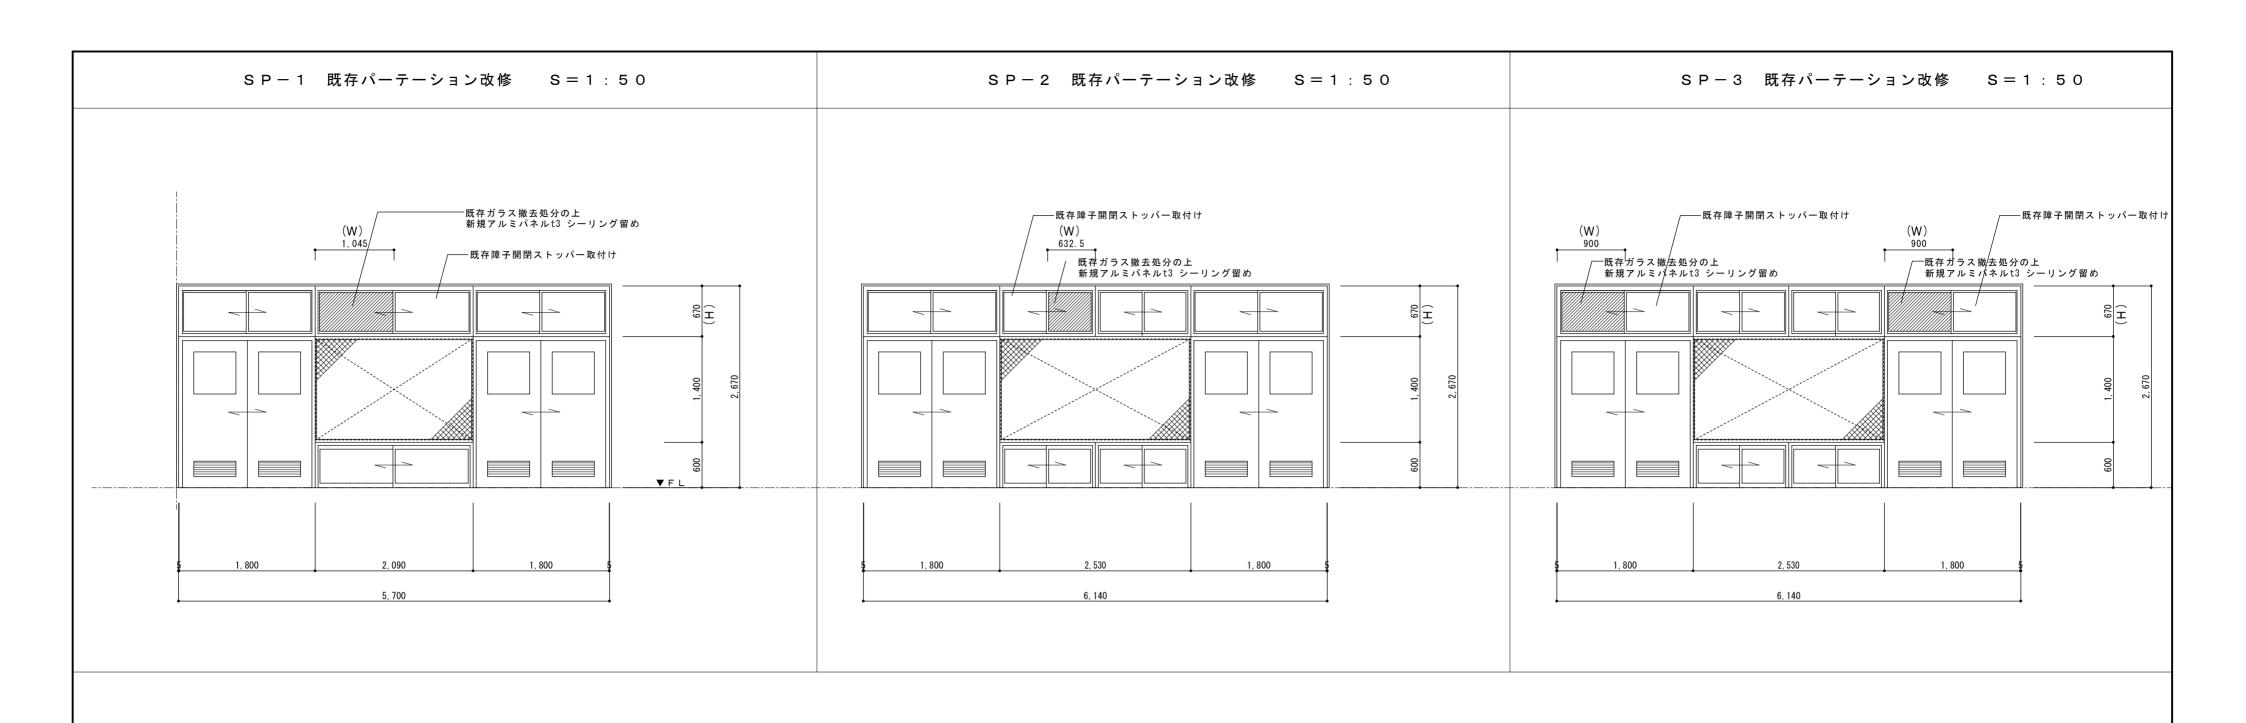



## ※アルミパネルの配管貫通用穴あけ加工は配管サイズに応じて決定とする。


記号	数量	場所	種別	仕上	ガラス(撤去部分)	金物	見込	改修窓	寸法(mm)	備考	
	奴里	<i>*</i> 30 171	1生 <i>/</i> J <sup>1</sup> J	11. 12	"/《版五印기》	亚 70	(mm)		Н	T HHV	
SP-1	9	1 階普通教室 3 箇所 2 階普通教室 3 箇所 3 階普通教室 3 箇所	スチールハ゜ーティション	スチール製	フロートカ゛ラス 3mm	付属金物一式(既存) アルミパネル, 開閉ストッパー(新規)	80	1045	670	地窓スチールパネル、掲示板展示用クロス貼り アルミサッシ:焼付塗装仕上	
SP-2	4	1 階普通教室 1 箇所 2 階普通教室 1 箇所 3 階普通教室 2 箇所	スチールハ゜ーティション	スチール製	フロートカ゜ラス 3mm	付属金物一式(既存) アルミパネル, 開閉ストッパー(新規)	80	632. 5	670	地窓スチールパネル、掲示板展示用クロス貼り アルミサッシ:焼付塗装仕上	
SP-3	2	2階支援室① 1箇所(パネル取替2枚)	スチールハ゜ーティション	スチール製	フロートカ゜ラス 3mm	付属金物一式(既存) アルミパネル, 開閉ストッパー(新規)	80	900	670	地窓スチールパネル、掲示板展示用クロス貼り アルミサッシ:焼付塗装仕上	


	1	代表設計者	者	構造担当者	縮 尺		一 宮 中 学 校 数 室 空 調 設 備 設 置 工 事	
特	記 2	一級建築士	士登録番号 第 号 -	一級建築士登録番号 第 号	A2 (A3) S=1:50 (70)	工事名称	一 呂 中 字 校   教 至 空 調 該 傭 該 直 工 事	A — 04
	. 項 _3				投計年月日 出力年月日:	図面名称	建 具 表 ( 普 通 教 室 棟 )	A — 04
L	4		] 1	氏名	保存年月日:		<u> </u>	


## 1987   1987		<u> </u>		<del></del>					
<ul> <li>化学物質を発散する建築材料等はホルムアルデヒド、トルエン、キシレン、エチルベンゼンを発散しないか、発散が極めて少ないものとする。</li> <li>商、ホルムアルデヒドを発散しないかのとはJIS及びJASのF☆☆☆表示建築材料を使用するものとするが、該当する材料等がない場合は、F☆☆☆表示建築材料又は同等品を受用するものとするが、該当する材料等がない場合は、F☆☆表示建築材料又は同等品を使用するものとする。</li> <li>銀暦存列 ( アナ高) × 0.9 及び (天井高) × 0.8 は大凡天井高が 2.5000 (長井高) × 0.8 は大凡天井高が 2.5000 (大夫市高) × 0.9 及び (天井高) × 0.9 及び (天井高が 2.5000 × 3.000 mm の場合に適用する。</li> <li>① (表設計者 構造設計者</li></ul>	連続機要	(a) (a) (b) (c) (c) (d) (d) (d) (e) (e) (e) (e) (e) (e) (e) (e) (e) (e	本工事に必要な工事用電力、水等の費用及び管公署その他の関係機関への諸手続等に要する費用は損食者の負担とする。 ①無し	② 機材の品質 ・性能証明 ② その他	設協日のは、 関別((だ用こそが、)) との等 は で で で で で で で で で で で で で で で で で で	でいる智 る場 J 庁 務貨及 使が例ス マンマ で 大 る E B を E B	ことの証明ない。	図中特記なきシンボル等は J I S 6. 補足仕様 1) 工事進捗状況報告書を提出す (営籍課政の期間、大社会関す (党保険・主人、行きのでは、大きのでは、ないないは、ないは、大きのでは、いきのでは、いきのでは、ないないは、ないないないないは、ないないないないないないは、ないないないない	おこと (毎月1回月末) とし、インターネットでの提出も可とする。     等実施状況について、請負者は、工事施工において、自ら立案実施     万円以上となる場合、共通仕様書に基づき     ターに工事実験情報を登録すること。     工事があり排除     おり、暴力団等からの不当要求及び工事妨害を受けた     注着に報告するとともに、所轄の警察署に届け出を行い、捜査上必要     さらい、場合は、「笛吹市建設工事に係る指名停止等措置要領」に基立     さとする。     おより、使用する車両及び建設機械等の燃料として、     おより、使用する車両及び建設機械等の燃料として、     おより、使用する車両及び建設機械等の燃料として、     おより、使用する車両及び建設機械等の燃料として、     おより、使用する車両及び建設機械等の燃料として、     おより、使用する車両及び建設機械等の燃料として、     おより、     ままり、     おより、     おより、     ままり、     おより、     おより、     ままり、     ま
一級建築士登録番号 第 号 一級建築士登録番号 第 号 A2 (A3): S=NO SCALE 工事 名 称 一宮中学校 教室空調設備設置工事	するものも含め、全て監督員の承諾を受ける。 化学物質を発散する建築材料等はホルムアルデヒド、トルエン、キシレン、エチル		出退表示盤(表示灯)     " (天井高)×0.8       発信器 (出退表示用)     " 1,100       インターホン     " 1,500       身体障害者用インターホン子機     " 1,100       呼出ボタン(身体障害者用)     " 900       復帰ボタン(")     " 1,800						
③ 	尚、ホルムアルデヒドを発散しないものとはJIS及びJASのF☆☆☆☆表示 建築材料を、ホルムアルデヒドの発散が極めて少ないものとはJIS及びJASの F☆☆☆表示建築材料又は同等品を云い、原則としてF☆☆☆☆表示建築材料を使用 するものとするが、該当する材料等がない場合は、F☆☆☆表示建築材料又は同等品								

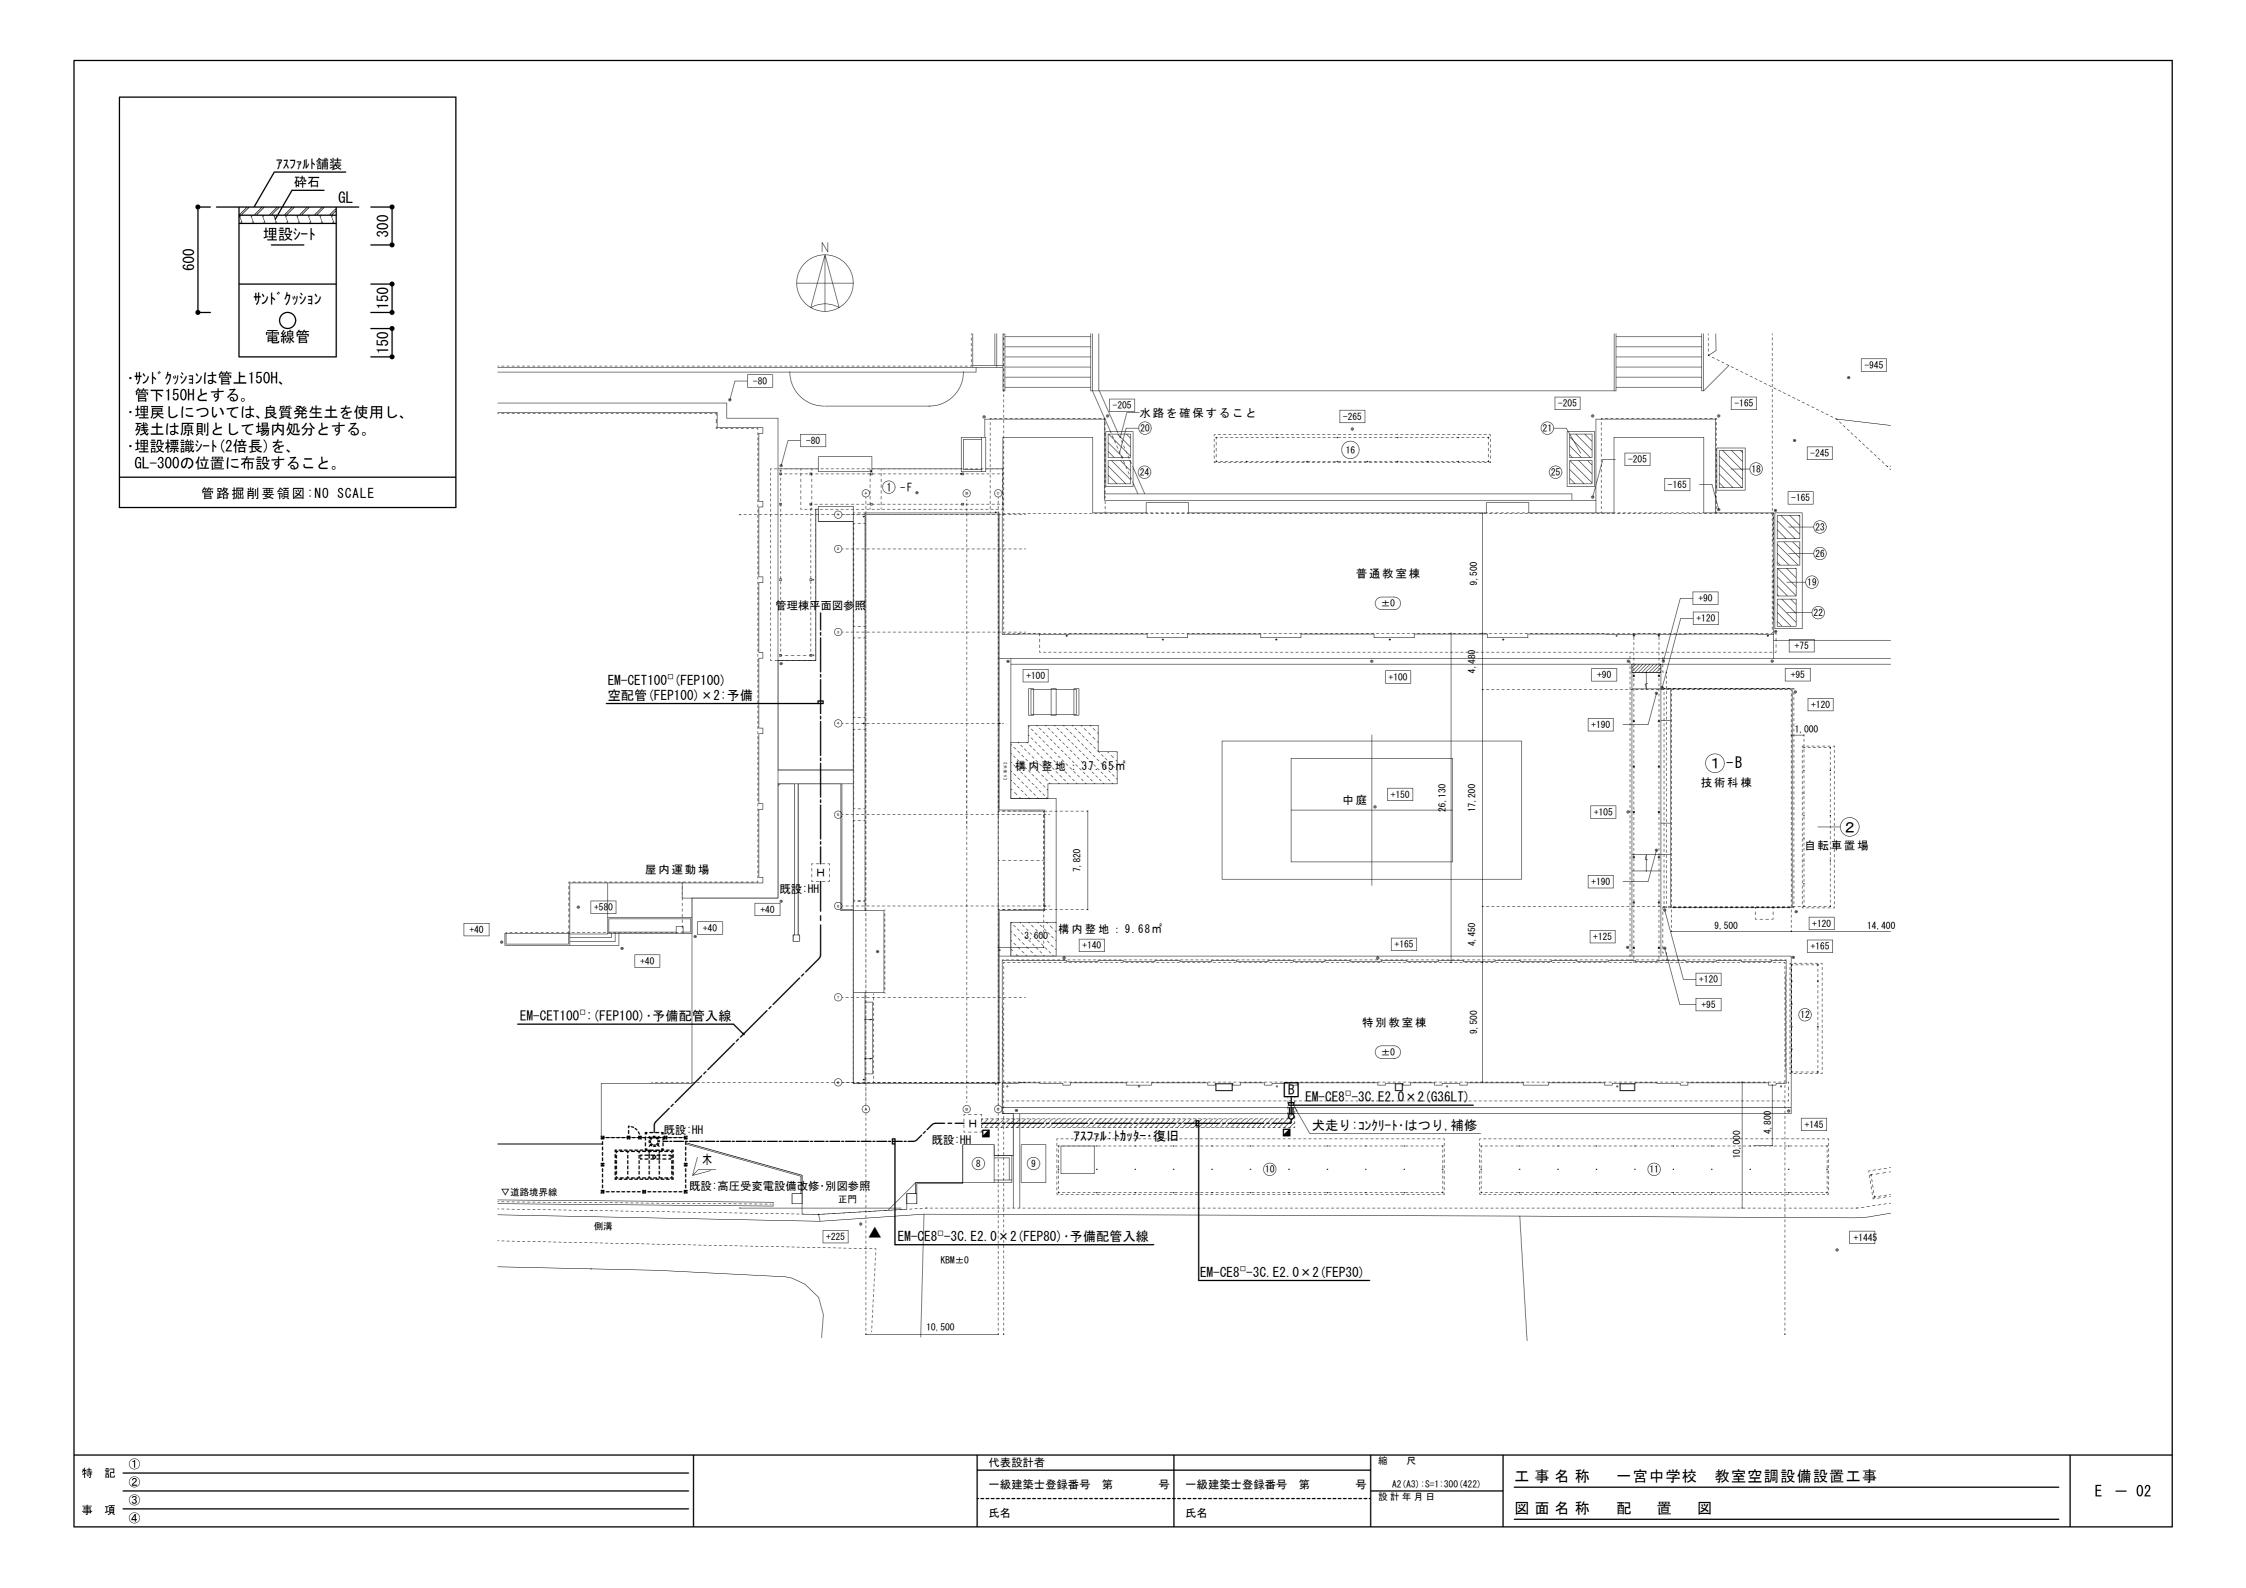

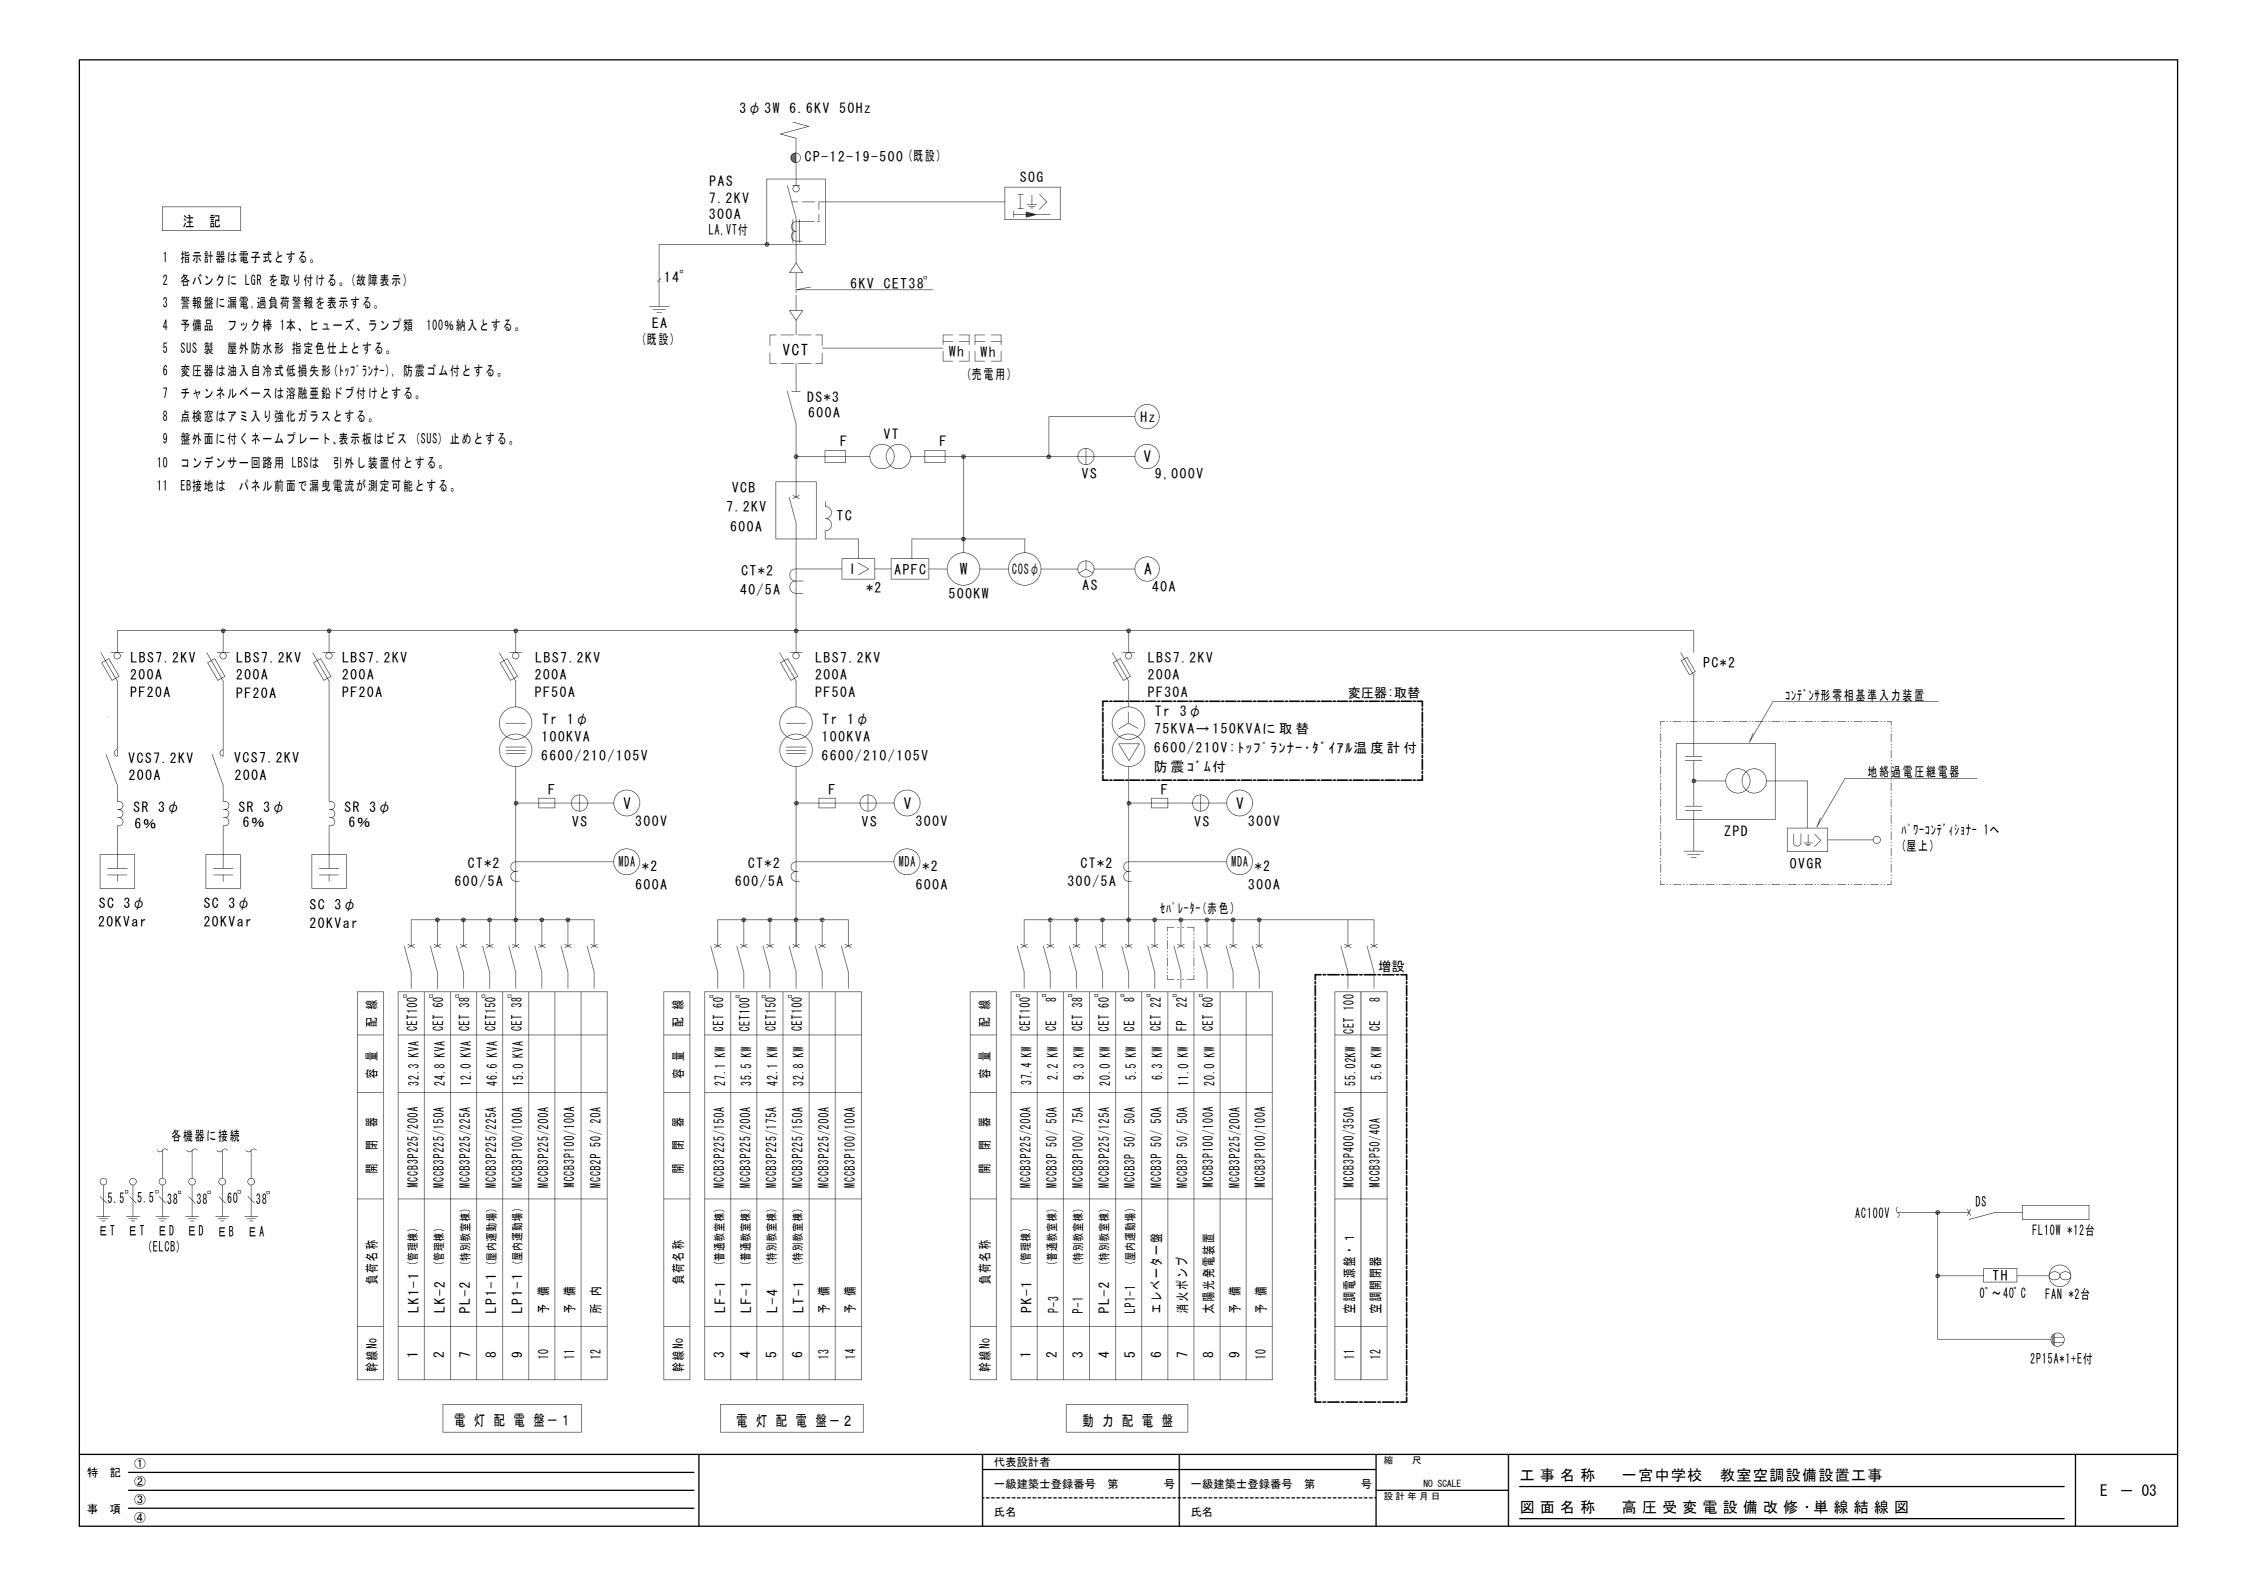


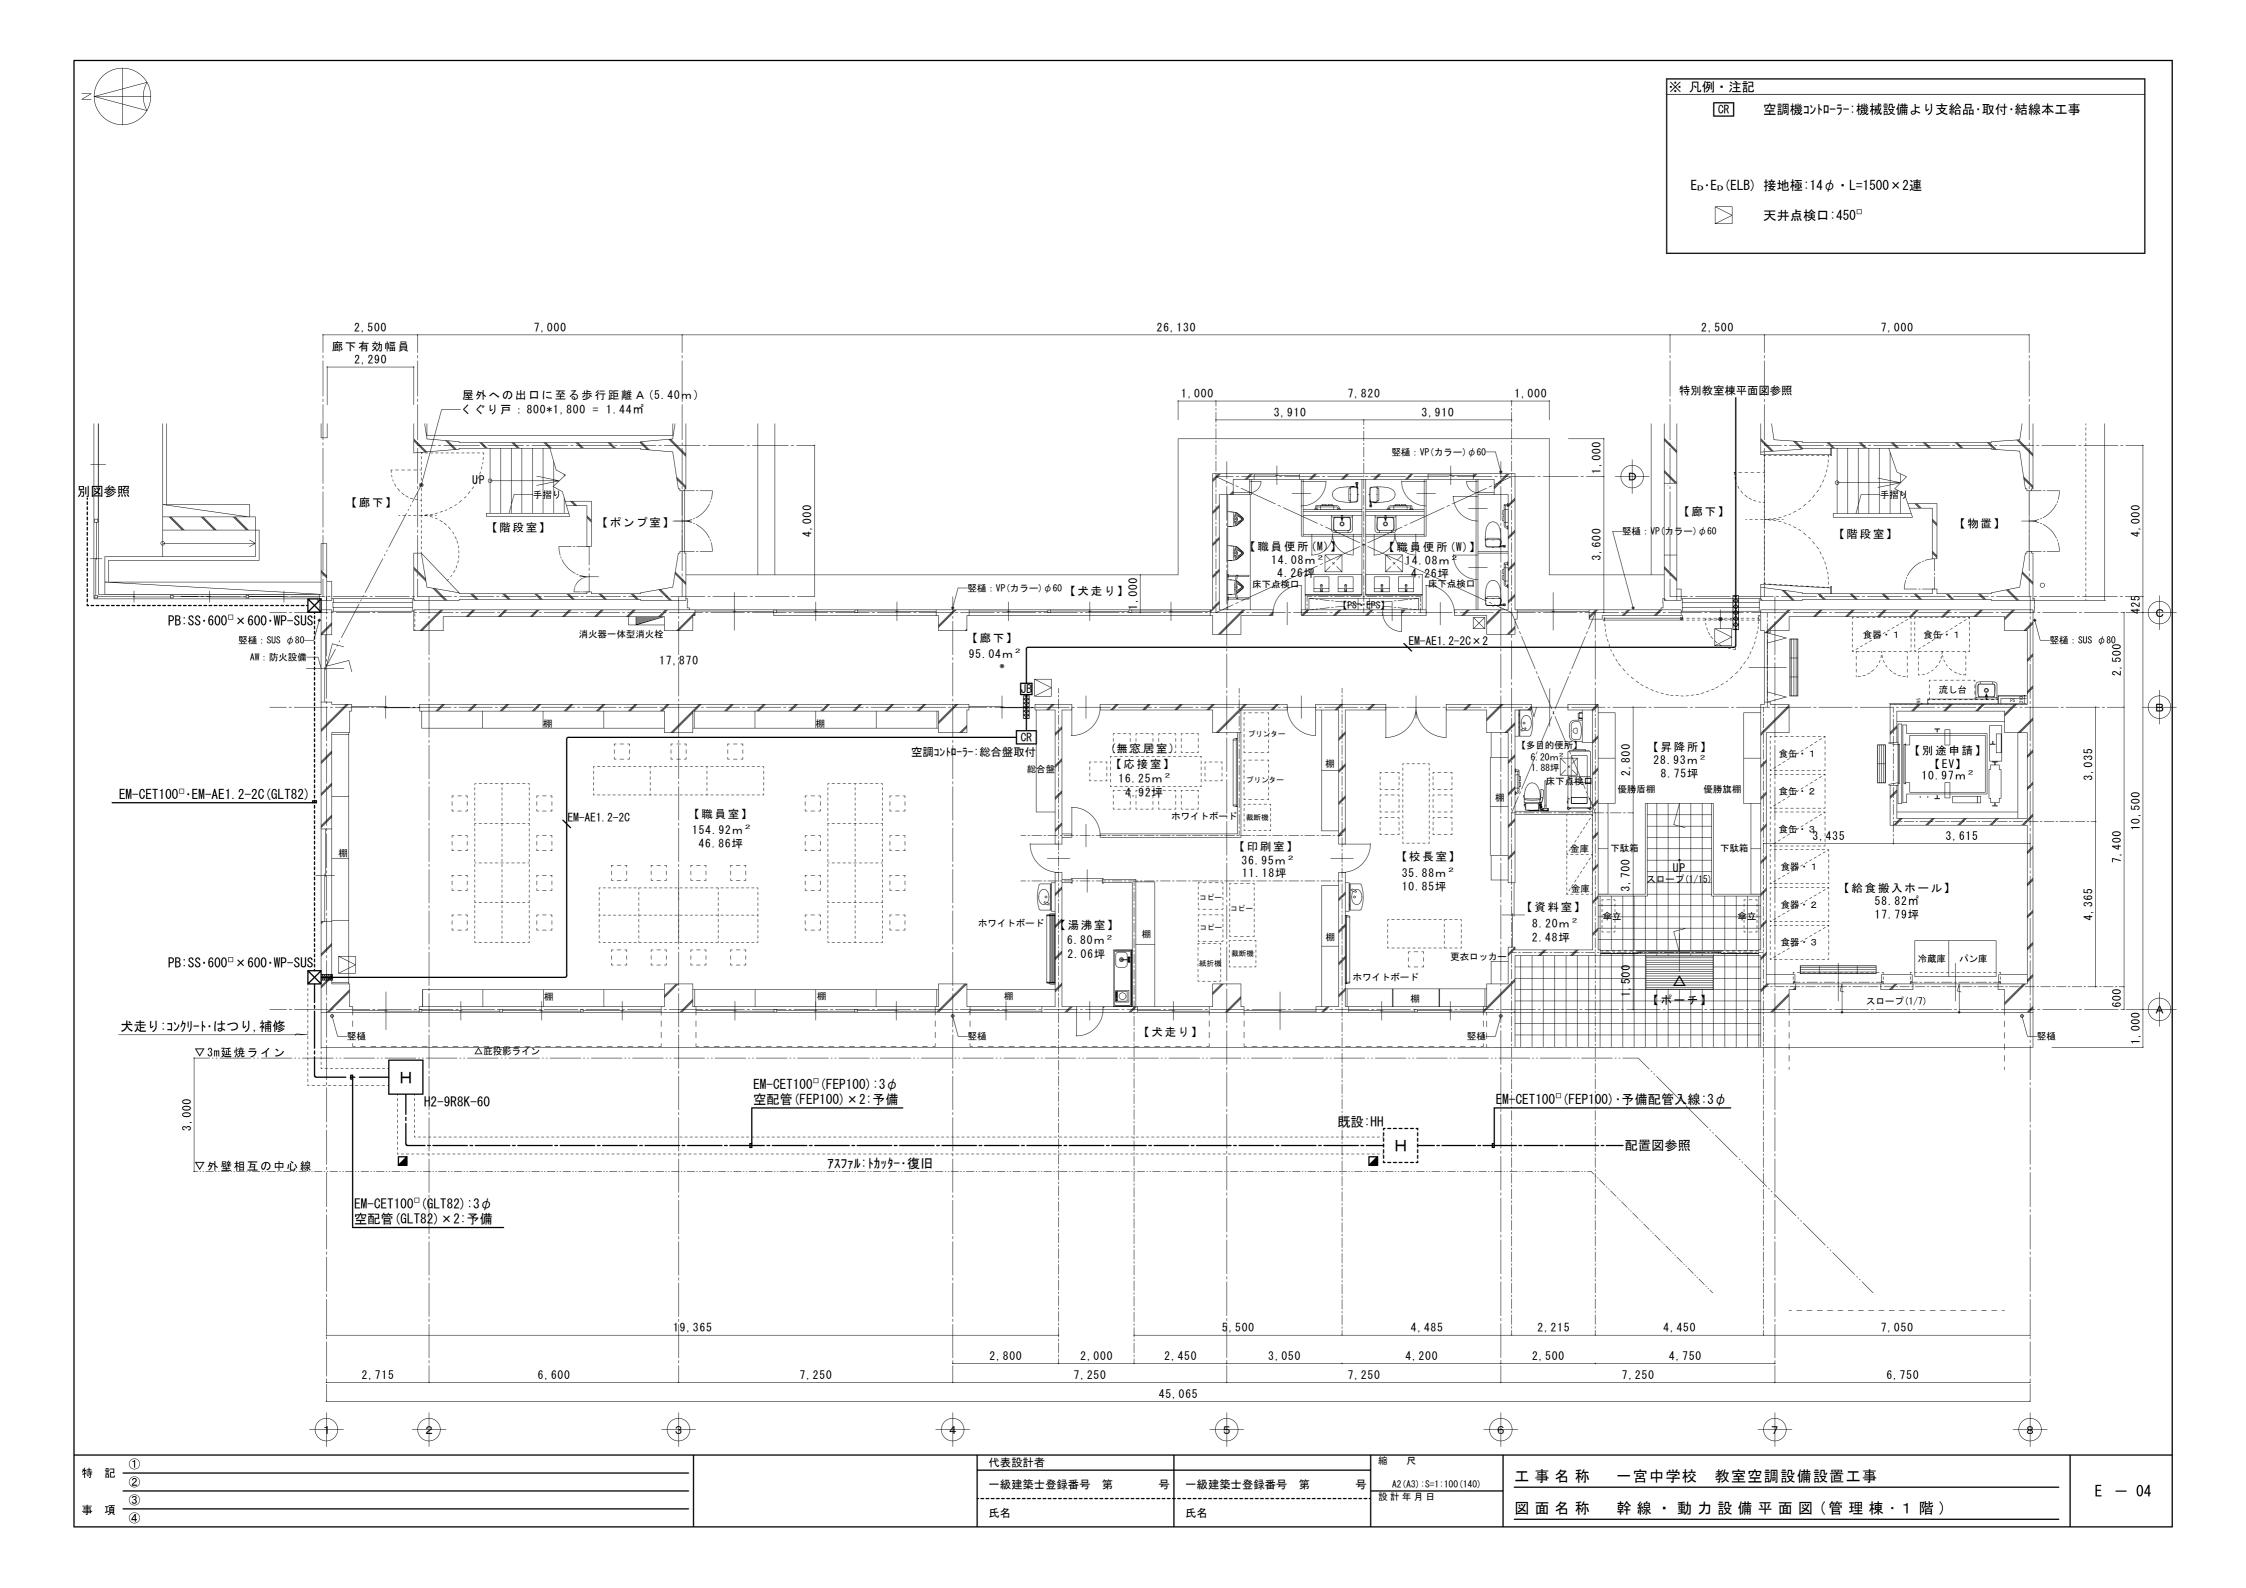

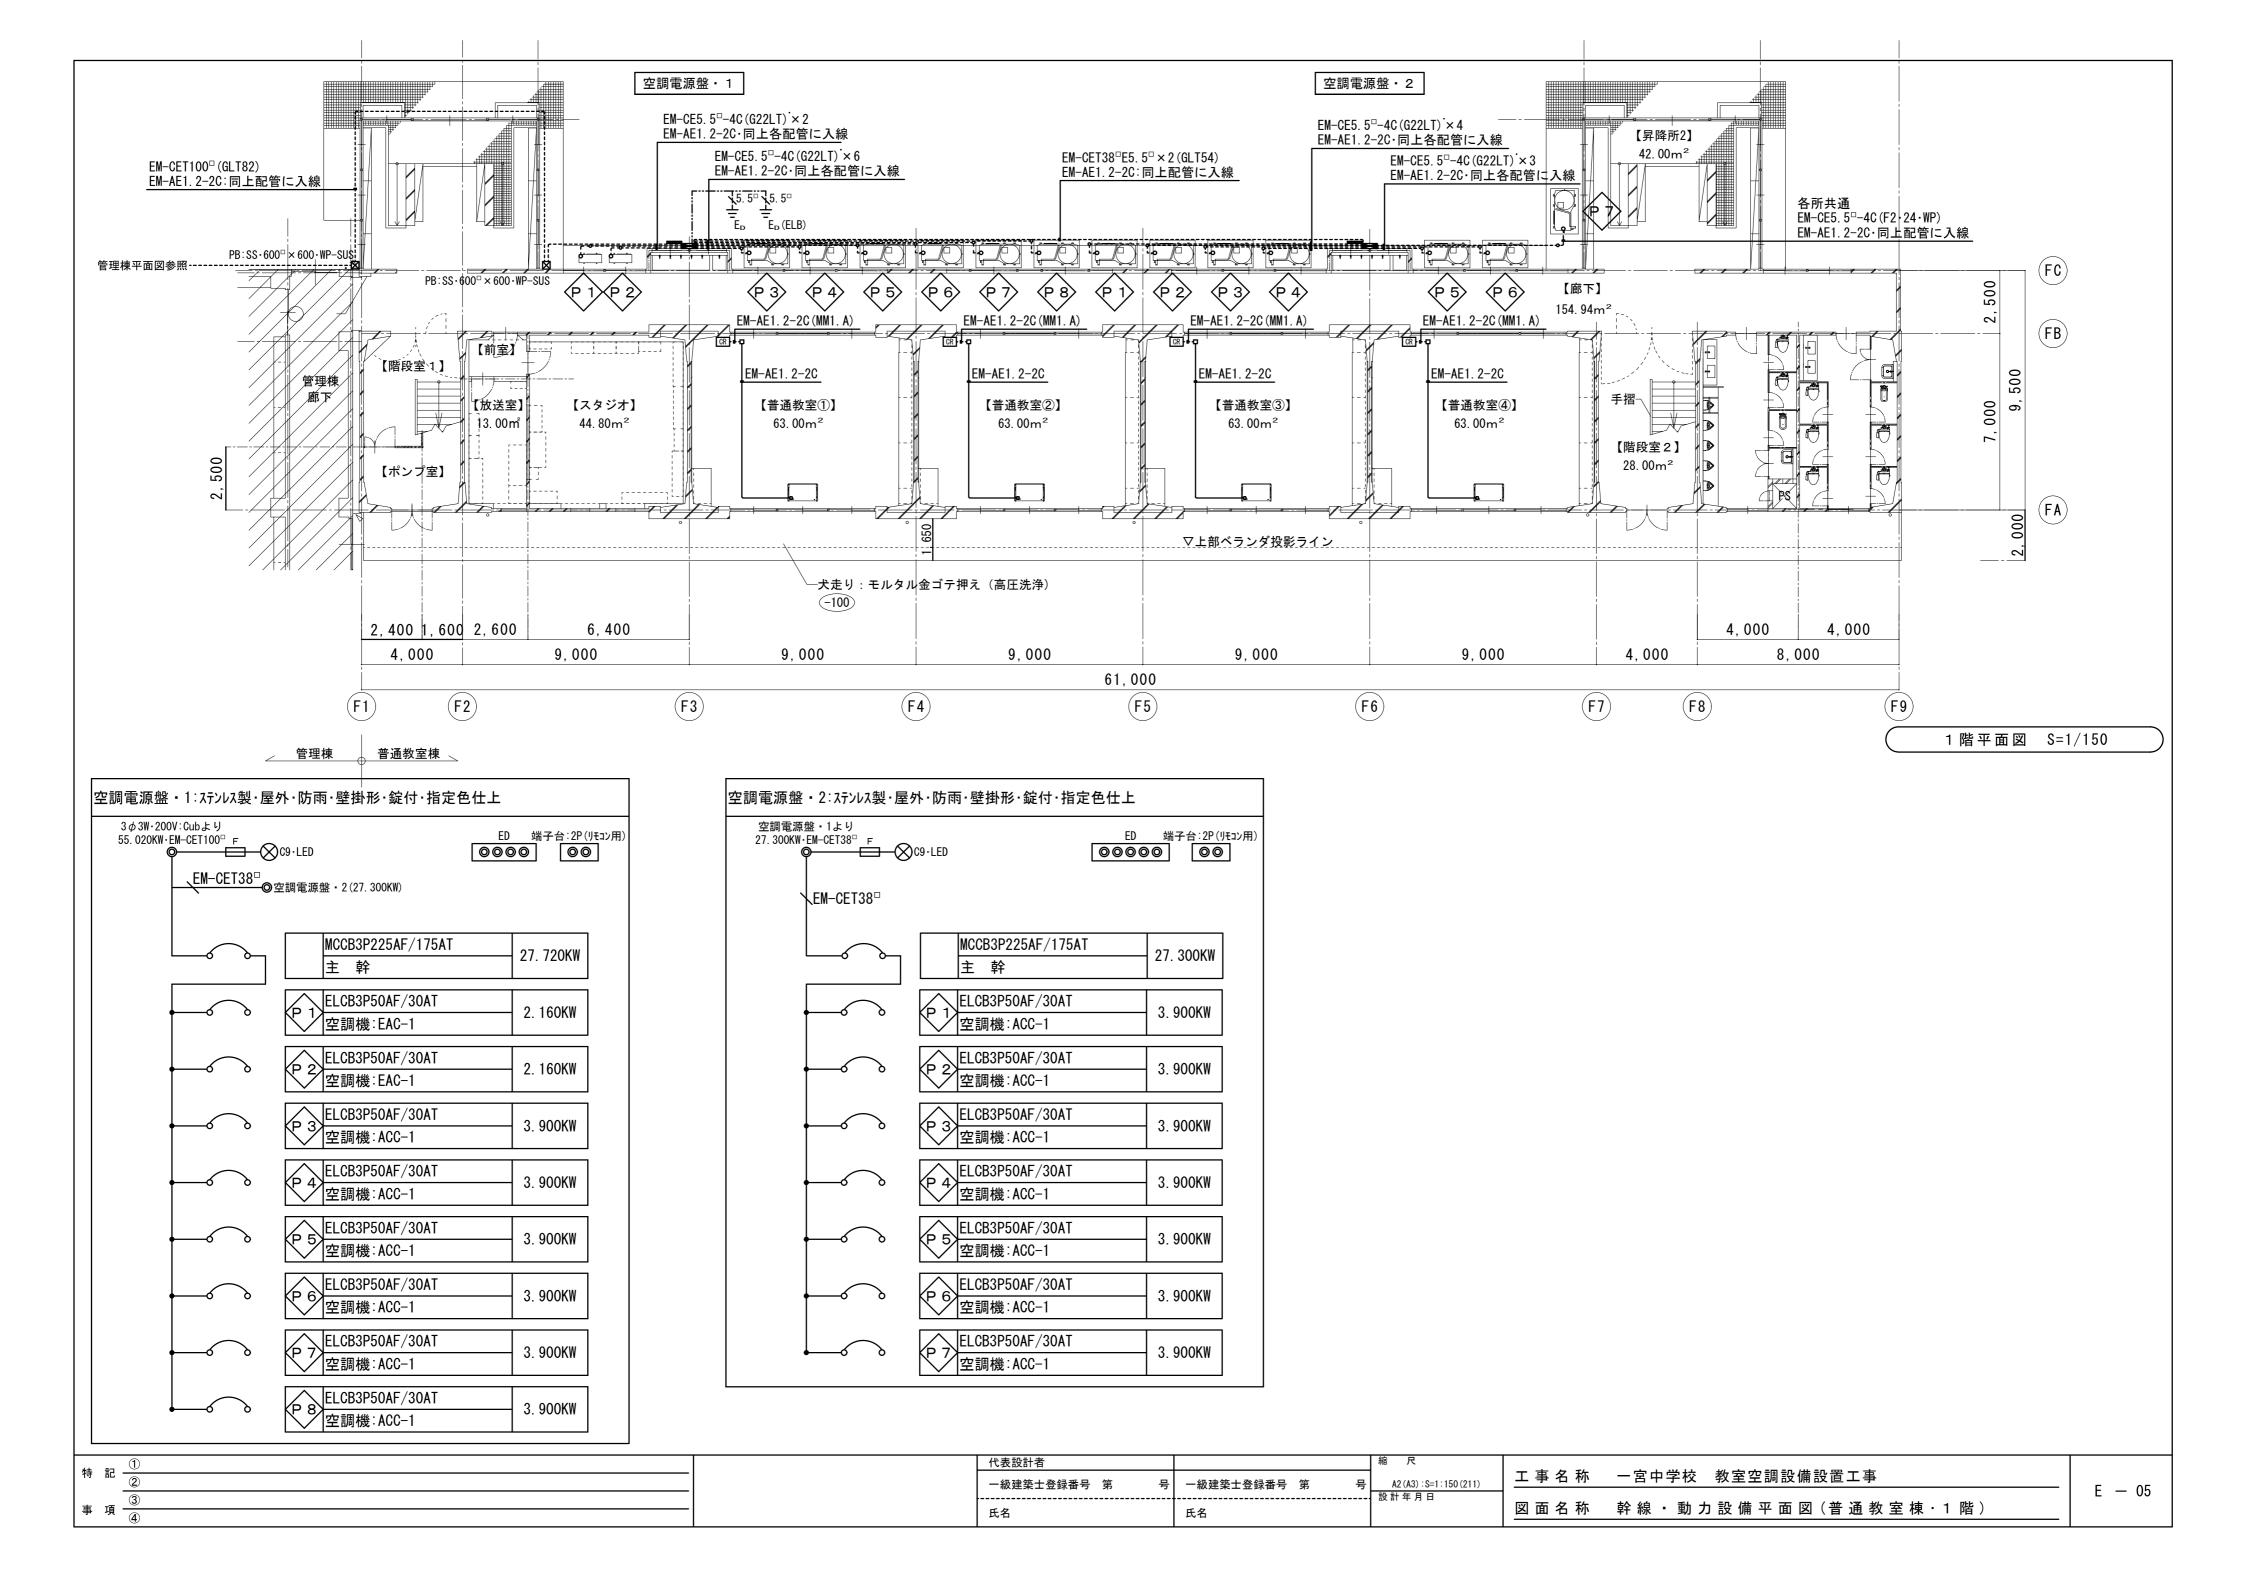


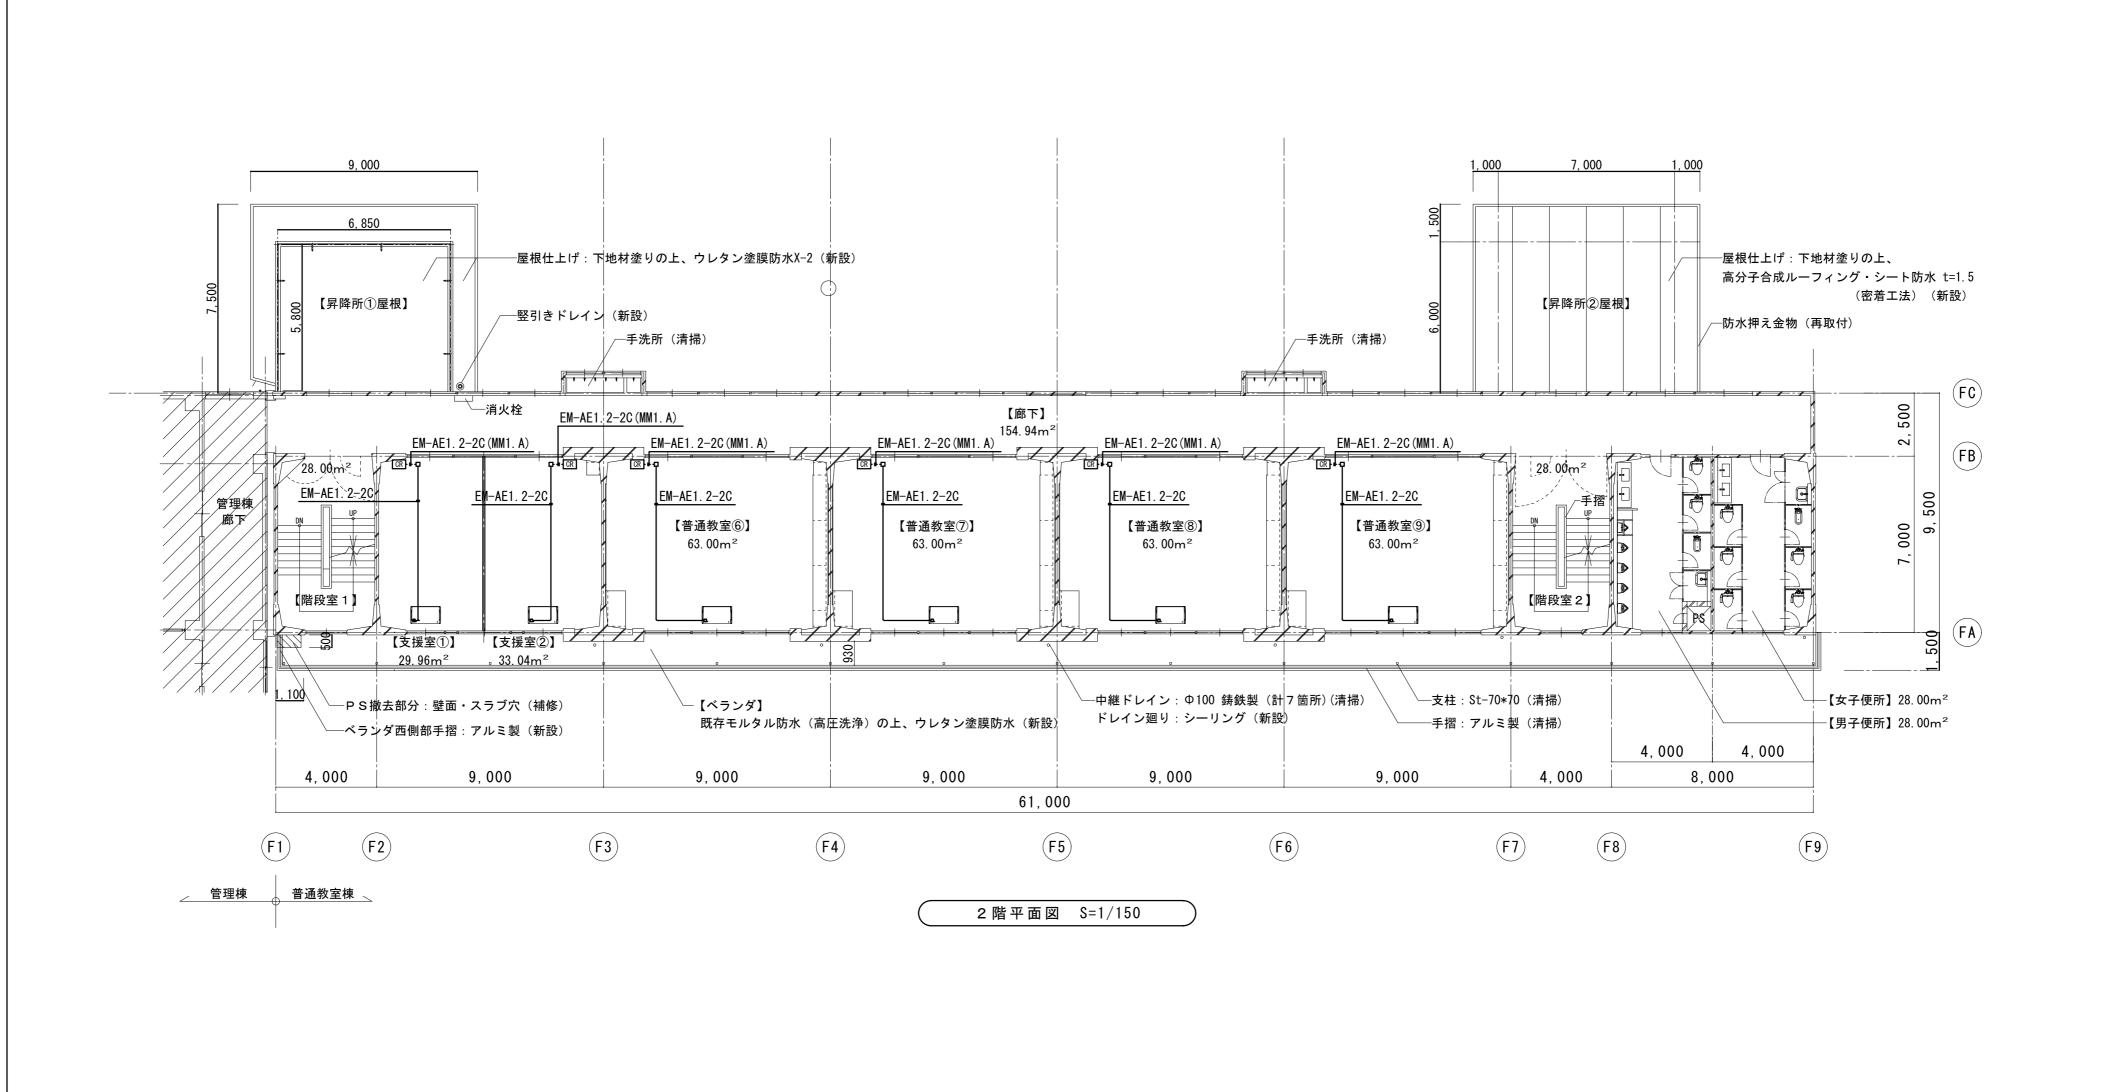

<sub>#±</sub>	= 1				<sup>稲 尺</sup>	_ + 5 1/2		
特	āC ②	一級建築士登録番号 	第 号	   一級建築士登録番号 第	号 A2 (A3):S=1:150(211)	<u>工事名称</u>	一宮中学校 教室空調設備設置工事	F 00
1_	3				設計年月日		於約	E - 06
事	項 <u>④</u>	<b>氏名</b>		氏名		図面名称	幹線・動力設備平面図(普通教室棟・2階)	
				•				

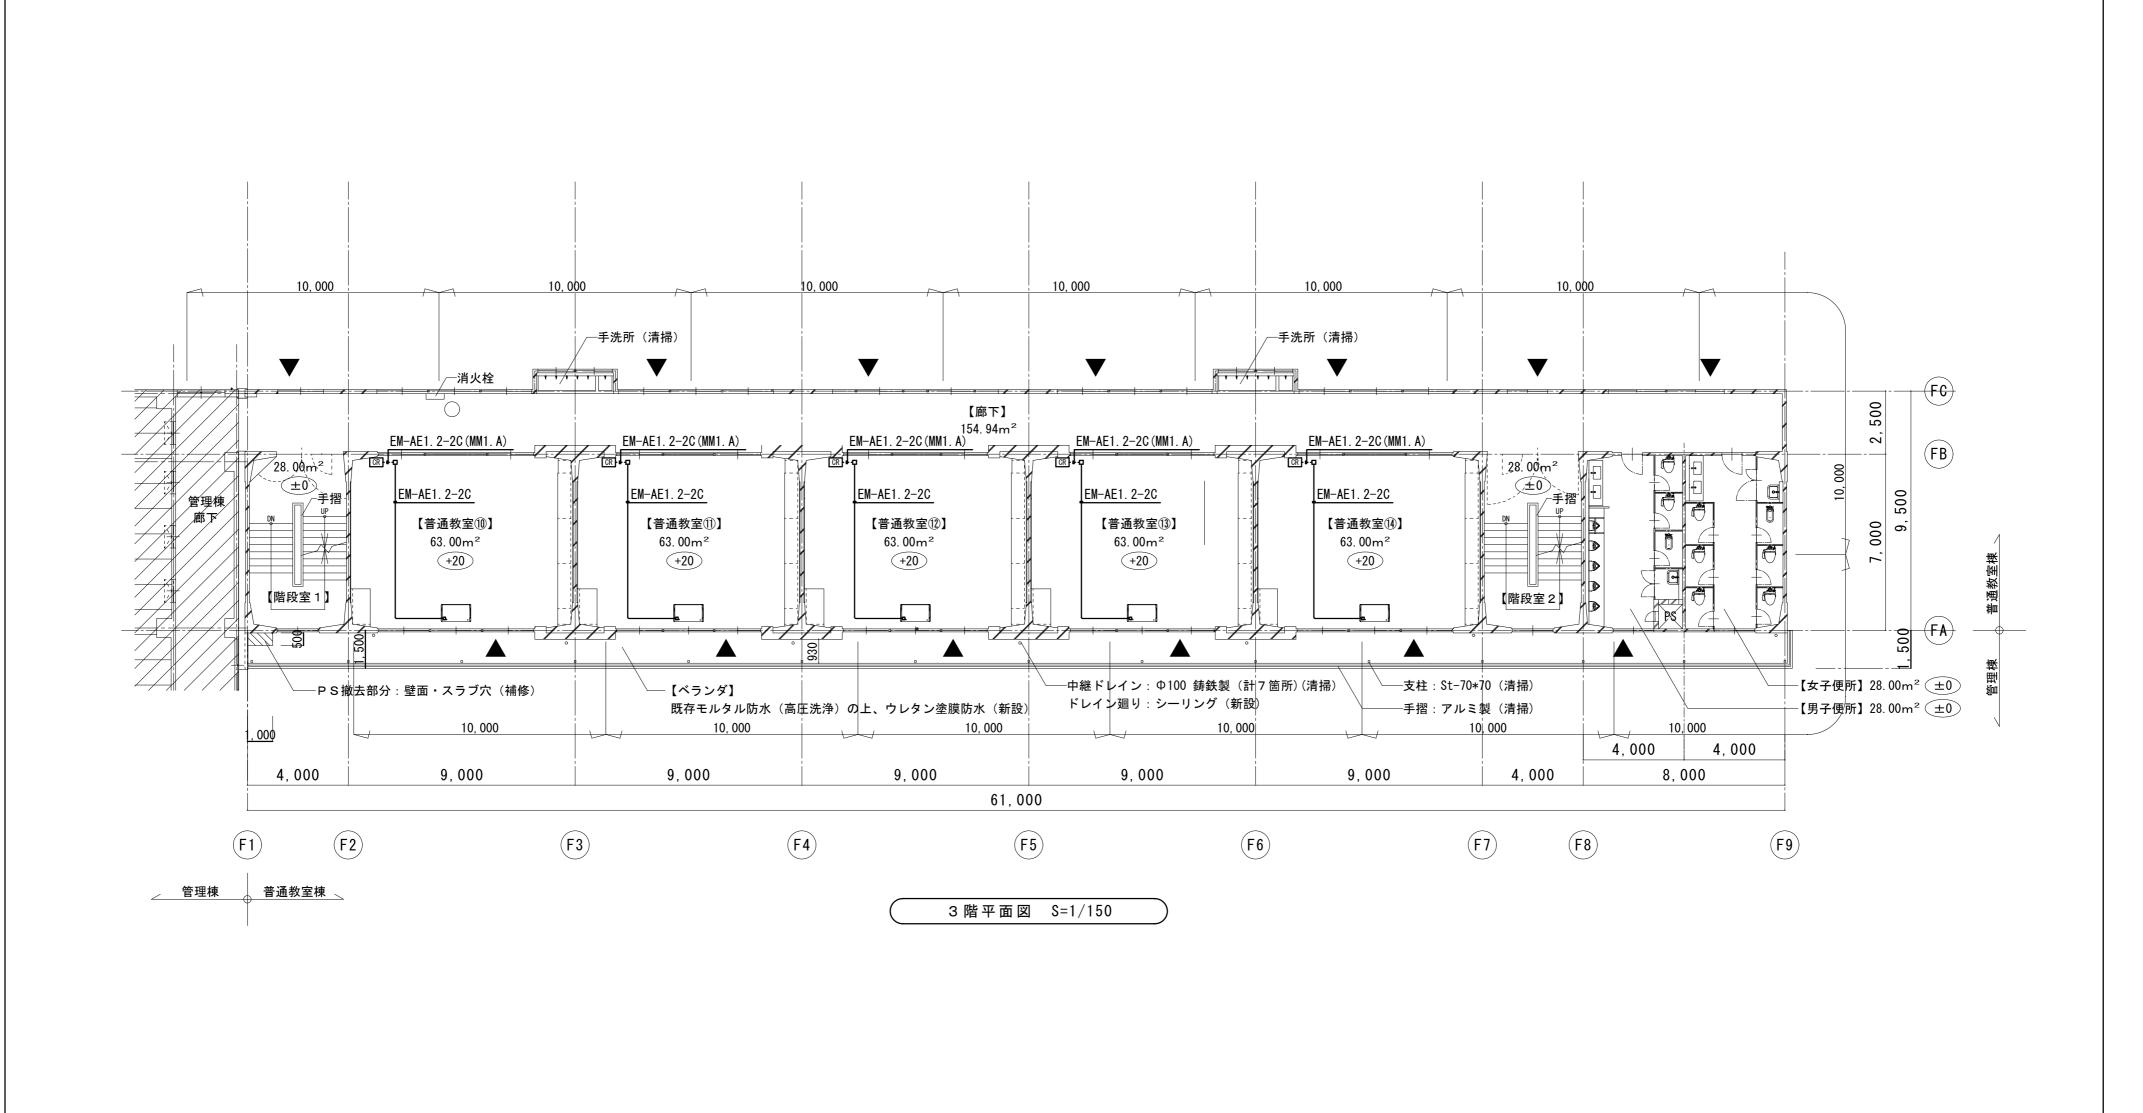


Γ.	<u> </u>	代表設計者		縮尺		
1	<u>2</u>	一般建築士登録番号 - 一級建築士登録番号	第 号 一級建築士登録番号 第 号	A2 (A3) : S=1:150 (211)	工事名称 一宮中学校 教室空調設備設置工事	
	3			設計年月日	一   図 ま 丸 秋 ・	E - 07
-	項 <u>④</u>	氏名	氏名		図面名称 幹線・動力設備平面図(普通教室棟・3階)	

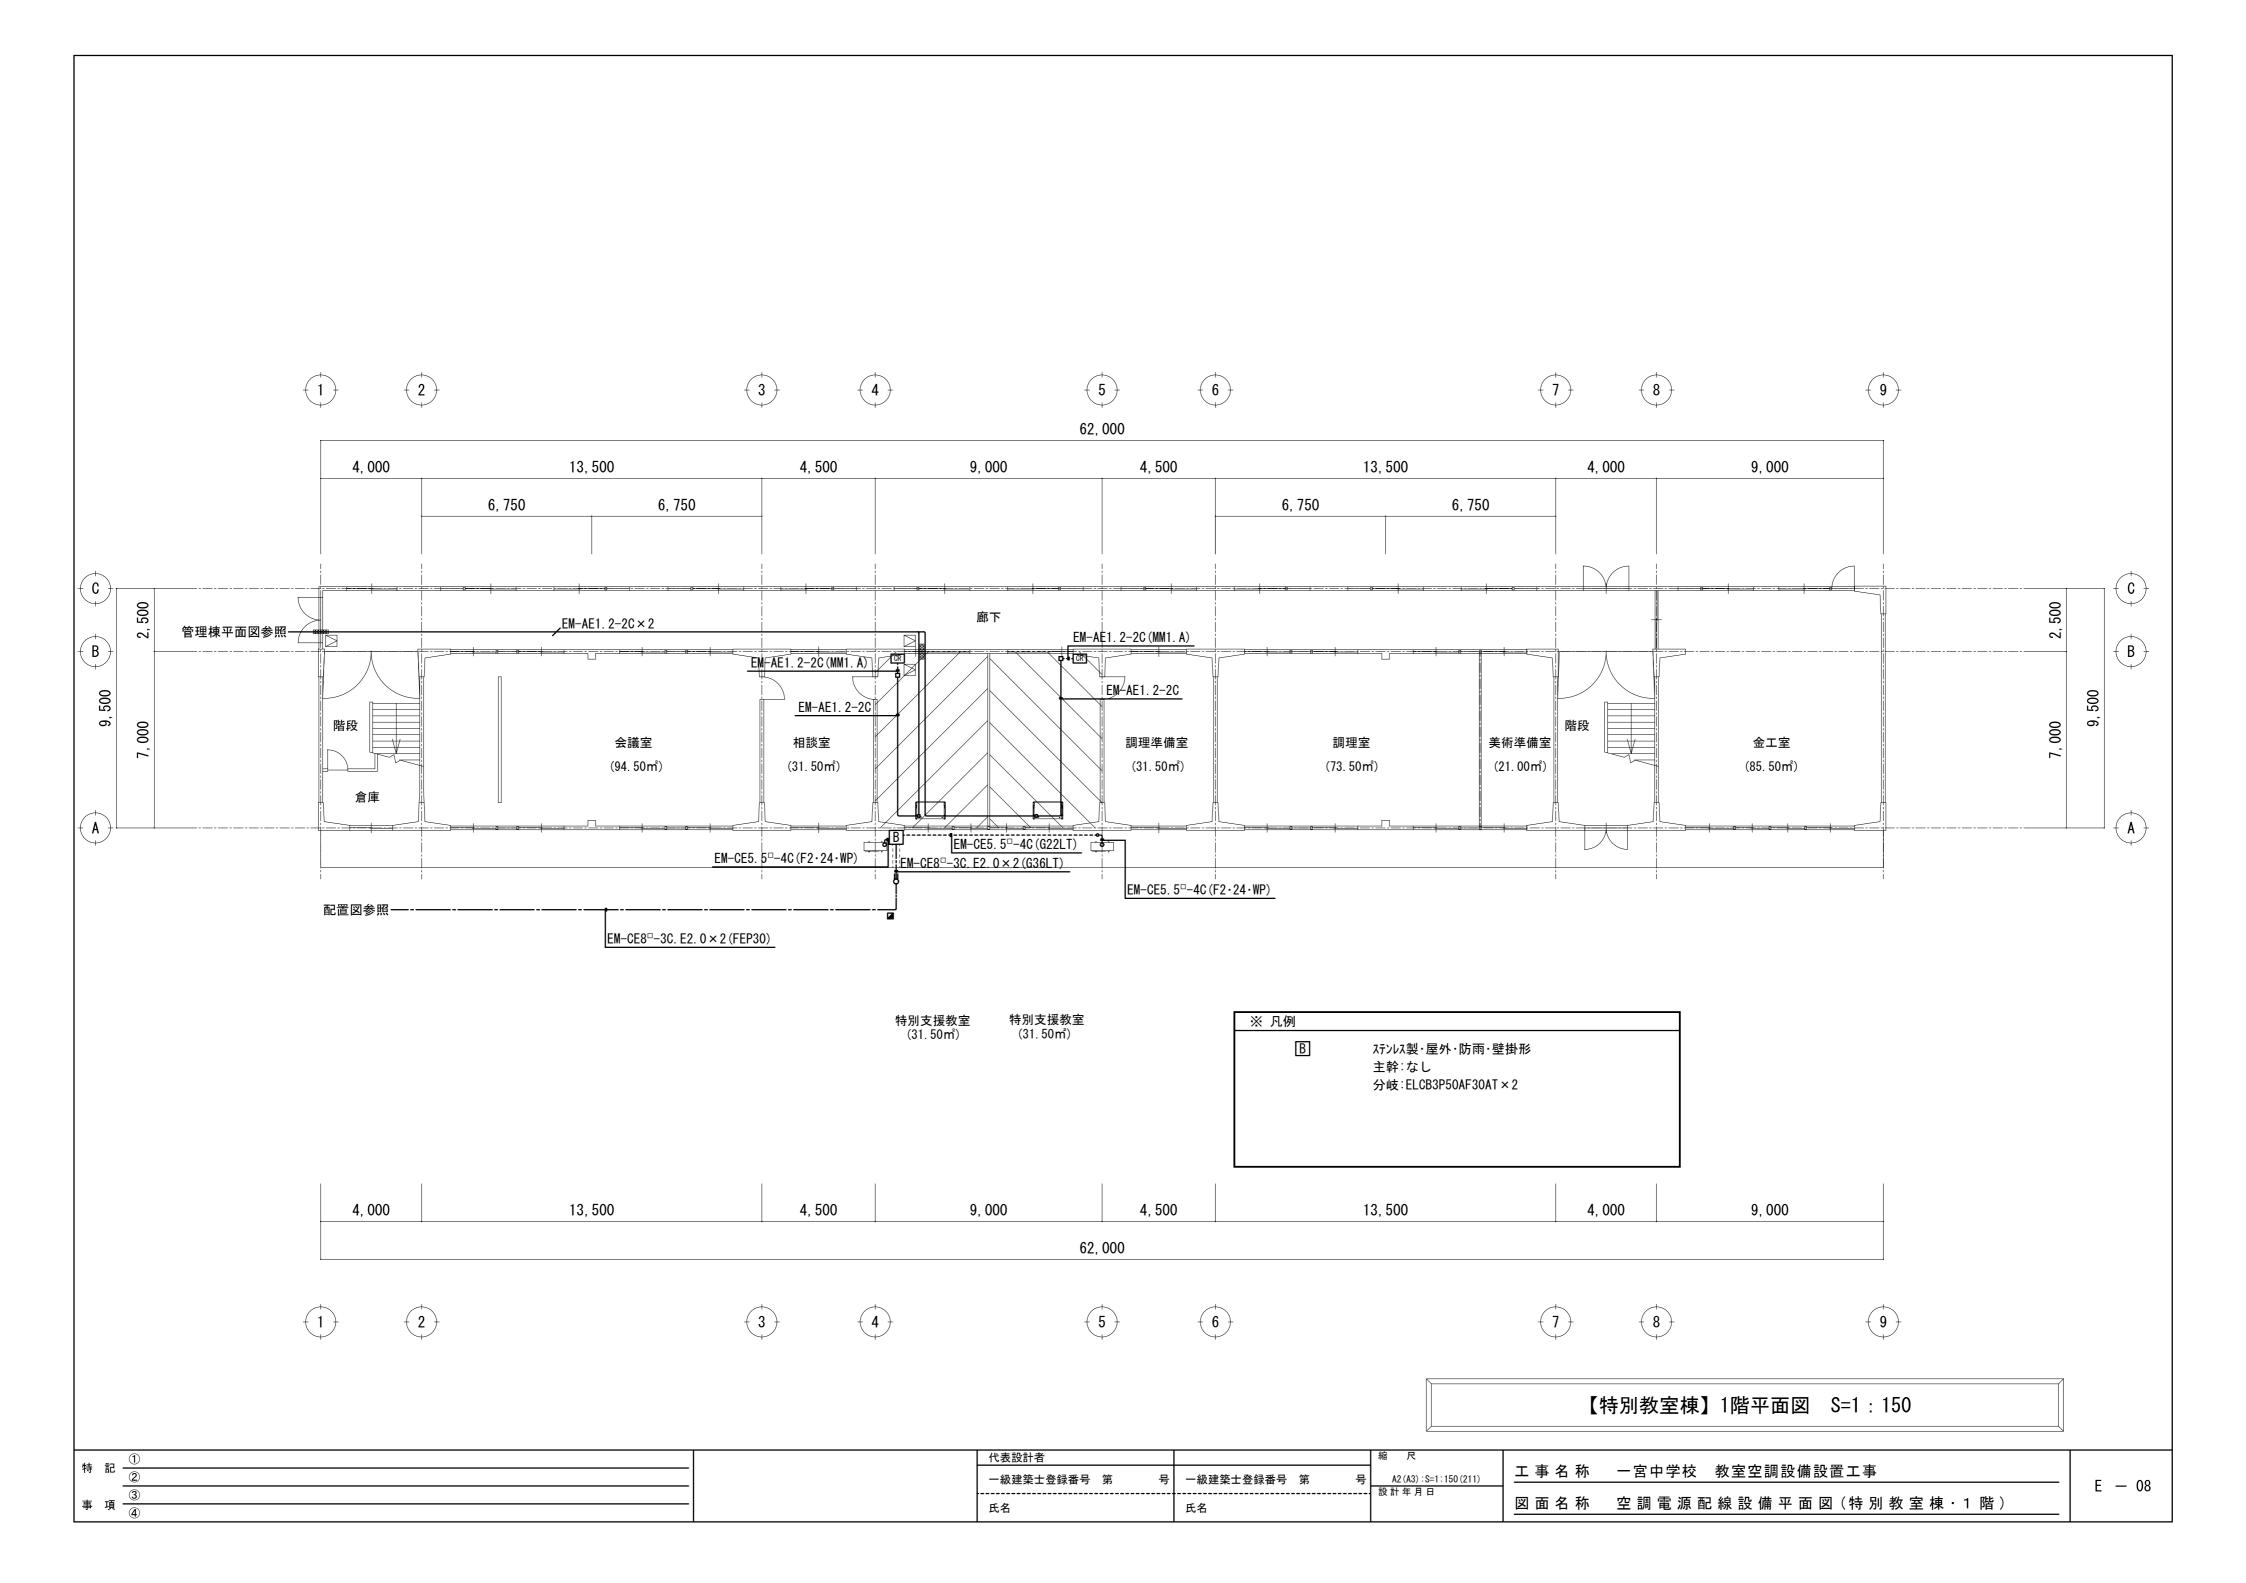


工事名称	笛 吹 市 立 小 中 学 校 教 室 空 調 設 備 設 置 工 事	特記事項	1. 機	器類に使用する細製			
工事場所	笛吹市一宮町末木801	14 10 17 X				コア抜きはダイヤモンドカッターを使用すること。	
工事範囲	設計図書・現説・工事契約書に依る。					- グ版とはグーマとグークック とびボグ ひこと。 5の位置を避けるなど構造面に配慮して施工すること。	
<u> </u>	成					が位置を超れるなど構造固に能感じてルエッること。 使用メーカーに対応出来る仕様とする。	
				字標識等は監督員と			
	同標準図、機械設備工事監理指針(平成19年版)に基づき、諸官庁関係法規に準拠して施工する。					ンエスパッ る。 全て本工事にて行うこと。	
	2. 本工事に於て、図面・本仕様書に疑義が生じた場合、及びそれに明記なきものでも技術上当然必要なもの、並びに軽微な変更は			料の加工は出来る限			
	監督員と協議の上誠実に施工するものとする。 但し、費用は請負人の負担とする。		-			・ロッここ。 り補修は、本工事施工のこと。(仕上げ補修共)	
	3. 本設計図は、工事概要を示すものであるから、請負人は充分なる理解の上、工事着手前に工程表・機器承認図等を提出し、					が無じは、本工事心工のこと。(は工り補じ兵) ・・・・・・・・・・・・・・・・・・・・・・・・・・・・・・・・・・・・	
	監督員の承認を得る事。					と回ば、休食エとロッこと。 基づき適正に処分すること。	
						≝ フさ過止に処力すること。 フリートスラブより行うこと。 天井下地には支持しない	. – L
	4. 本工事請負人は建築工事工程表入手後、速やかに設備工事工程表を作成提出し、関連工事の進捗に支障なき様努め、監督員の要請						· · · · ·
	を受けたる場合は、詳細工程表、逆算工程表を遅滞なく提出すること。					室内機部分の天井は本工事にて撤去、新設すること。	
	5. 本工事に於いて、不良資材、施工不良等に起因する機能不全を生じたる場合は、再度その責任に於いて資材の取り替え、修理等を					ラホースは絶対に使用しないこと。	 
	無償で行うこと。					きる場合は、冷媒管化粧ケース内に納めても良い。(保温	
	6. 工事完成時には、機器取り扱い説明書・保証書・各申請書類・試験表・竣工図・工程写真・完成写真等を提出すること。					うか又はカラーVP管を使用する。 塗装色は壁面と同系	
	尚、内容・部数等詳細については、監督員の指示に従うこと。					の穴埋めはモルタル等を使用し、仕上げ処理は貫通部周り 	と同一仕様とする。
						し、学校側に確認の上決定とする。	
優先順位	1. 法令・政令・規則等の定め及び指導					は、メタルモール内に納める。	
	2. 特記仕様書					トを使用する。(詳細は基礎詳細図参照) 	
	3. 設計図書		19.2	階より上部の外壁面	(ベラン	ダより施工可能部分を除く) 配管施工は原則として高所作	業車を使用し、
	4. 国土交通大臣官房庁営繕部監修 公共建築工事標準仕様書(機械・電気設備工事編) 最新版		車	両進入不可能部分の	み外部枠約	祖足場とする。	
			20. 配	と きまけ間隔は冷媒管	2m以下、	ドレン管1m以下とする。(一般吊り棒鋼使用)	
工事項目	1. 空調機器 設備工事		21. 冷	媒管はチッ素ガス又	は乾燥空気	気にて気密試験を行い、結果を報告書として写真添付の上	提出すること。
	2. 空調配管配線設備工事		試	験圧力は製造者の設	計圧力以_	上(4MPa程度)とし、24時間放置し漏れのないことを確認	けること。
	3. 電 気 設備工事		22. I	事完了後試運転調整	を行い、	良好な冷暖房運転(吹出温度、気流分布、異音の有無等)	を確認後引渡しとする。
	4. 建 築 改修工事		23. 各	種メーカー特有の建	材及び機器	器の設置については、本特記仕様書による他、各メーカー	仕様に基づき施工のこと
		主要機器表	記号	名 称		 	電源
保温塗装仕様	冷 媒 管 別紙冷媒管保温施工要領図参照	工女版证以	n 7	10 10		II 1#	相 電圧 容量(参考値)
l l	ドレン管 いんぺい部 ポリエチレンパイプカバー(ワンタッチチューブ) 1 Omm厚保温筒		A C C - 1	氷蓄熱パッケージ	形式	天井吊り型 シングルタイプ エコアイスミニ	
	以上、统一、民中重山如、、西庭市上方、コーナー・パイプト、ジー(西庭佐ルビー、川東中)(0.05550周月)			T 7 7 1.	能力	│ 冷房15kw(蓄熱利用時)、12.5Kw(非蓄熱時)	3 200 3.9Kw
	ドレン管    屋内露出部  硬質ウレタンフォームパイプカバー(硬質塩化ビニール表皮)20mm厚保温筒			エアコン	מכ אם		3 200 3.9KW
	ドレン管 産内露出部 使員 リレダ フフォームハイ フガハー (使員塩化ヒュール表及) 2 0 IIIII 厚保温同 ドレン管 屋外露出部 調合ペイント 2 回塗り 又はカラーVP管使用			1717	nc //	暖房14kw(非蓄熱、標準時)	0 200 0.9KW
				1717	蓄熱量		0 200 0.9KW
凡 例				1717	蓄熱量		0 200 0.9KW
凡例	ドレン管 屋外露出部 調合ペイント2回塗り 又はカラーVP管使用			1717	蓄熱量	冷房 1 3 0 M J 、暖房 2 2 M J インバーター又は定速式、 2 . 4 K w (参考値)	0 200 0.9KW
凡例	ドレン管 屋外露出部 調合ペイント2回塗り 又はカラーVP管使用			1717	蓄熱量 圧縮機	冷房 1 3 0 M J 、暖房 2 2 M J インバーター又は定速式、 2 . 4 K w (参考値)	0 200 0.9KW
凡 例	ドレン管 屋外露出部 調合ペイント2回塗り 又はカラーVP管使用		EAC-1	パッケージ	蓄熱量 圧縮機 付属品	冷房 1 3 0 M J 、暖房 2 2 M J インバーター又は定速式、 2 . 4 K w (参考値)	3 200 2.16Kw
メーカーリスト	ドレン管 屋外露出部 調合ペイント2回塗り 又はカラーVP管使用		EAC-1		蓄熱量 圧縮機 付属品 式	冷房 1 3 0 M J 、暖房 2 2 M J インバーター又は定速式、 2 . 4 K w (参考値) 専用リモコン 室外機保護ネット (吹出、吸込口)	
メーカーリスト	ドレン管       屋外露出部       調合ペイント2回塗り       又はカラーVP管使用         冷媒管       一 R		EAC-1	パッケージ	蓄熱量 圧縮機 付属品 式	冷房130MJ、暖房22MJインバーター又は定速式、2.4Kw(参考値)専用リモコン 室外機保護ネット(吹出、吸込口)天井吊り型 シングルタイプ	
メーカーリスト	ドレン管       屋外露出部       調合ペイント2回塗り 又はカラーVP管使用         冷媒 管       R Ф		EAC-1	パッケージエアコン	蓄熱機 圧 付属 形 能	冷房130MJ、暖房22MJ         インバーター又は定速式、2.4Kw(参考値)         専用リモコン 室外機保護ネット(吹出、吸込口)         天井吊り型 シングルタイプ         冷房7.1kw         暖房8.0kw	
メーカーリスト	ドレン管 屋外露出部 調合ペイント2回塗り 又はカラーVP管使用		EAC-1	パッケージエアコン	蓄 任 付 形 能 压縮	冷房130MJ、暖房22MJ         インバーター又は定速式、2.4Kw(参考値)         専用リモコン 室外機保護ネット(吹出、吸込口)         天井吊り型 シングルタイプ         冷房7.1kw         暖房8.0kw         定速式、1.2Kw(参考値)	
メーカーリスト	ドレン管 屋外露出部 調合ペイント2回塗り 又はカラーVP管使用    冷 媒 管		E A C - 1	パッケージエアコン	蓄 任 付 形 能 压縮	冷房130MJ、暖房22MJ         インバーター又は定速式、2.4Kw(参考値)         専用リモコン 室外機保護ネット(吹出、吸込口)         天井吊り型 シングルタイプ         冷房7.1kw         暖房8.0kw	
メーカーリスト	ドレン管 屋外露出部 調合ペイント2回塗り 又はカラーVP管使用    冷 媒 管		EAC-1	パッケージエアコン	蓄 任 付 形 能 压縮	冷房130MJ、暖房22MJ         インバーター又は定速式、2.4Kw(参考値)         専用リモコン 室外機保護ネット(吹出、吸込口)         天井吊り型 シングルタイプ         冷房7.1kw         暖房8.0kw         定速式、1.2Kw(参考値)	
メーカーリスト	ドレン管 屋外露出部 調合ペイント2回塗り 又はカラーVP管使用    冷 媒 管			パッケージ エアコン (3.0馬力)	<ul><li>蓋 圧付</li><li>形能</li><li>匠 付</li><li>縮 属</li></ul>	冷房130MJ、暖房22MJインバーター又は定速式、2.4Kw(参考値)専用リモコン 室外機保護ネット(吹出、吸込口)天井吊り型 シングルタイプ冷房7.1kw暖房8.0kw定速式、1.2Kw(参考値)専用リモコン	
メーカーリスト	ドレン管 屋外露出部 調合ペイント2回塗り 又はカラーVP管使用    冷 媒 管		EAC-1	パッケージエアコン	<ul><li>蓋 圧付</li><li>形能</li><li>匠 付</li><li>縮 属</li></ul>	冷房130MJ、暖房22MJ         インバーター又は定速式、2.4Kw(参考値)         専用リモコン 室外機保護ネット(吹出、吸込口)         天井吊り型 シングルタイプ         冷房7.1kw         暖房8.0kw         定速式、1.2Kw(参考値)	

氏名


氏名

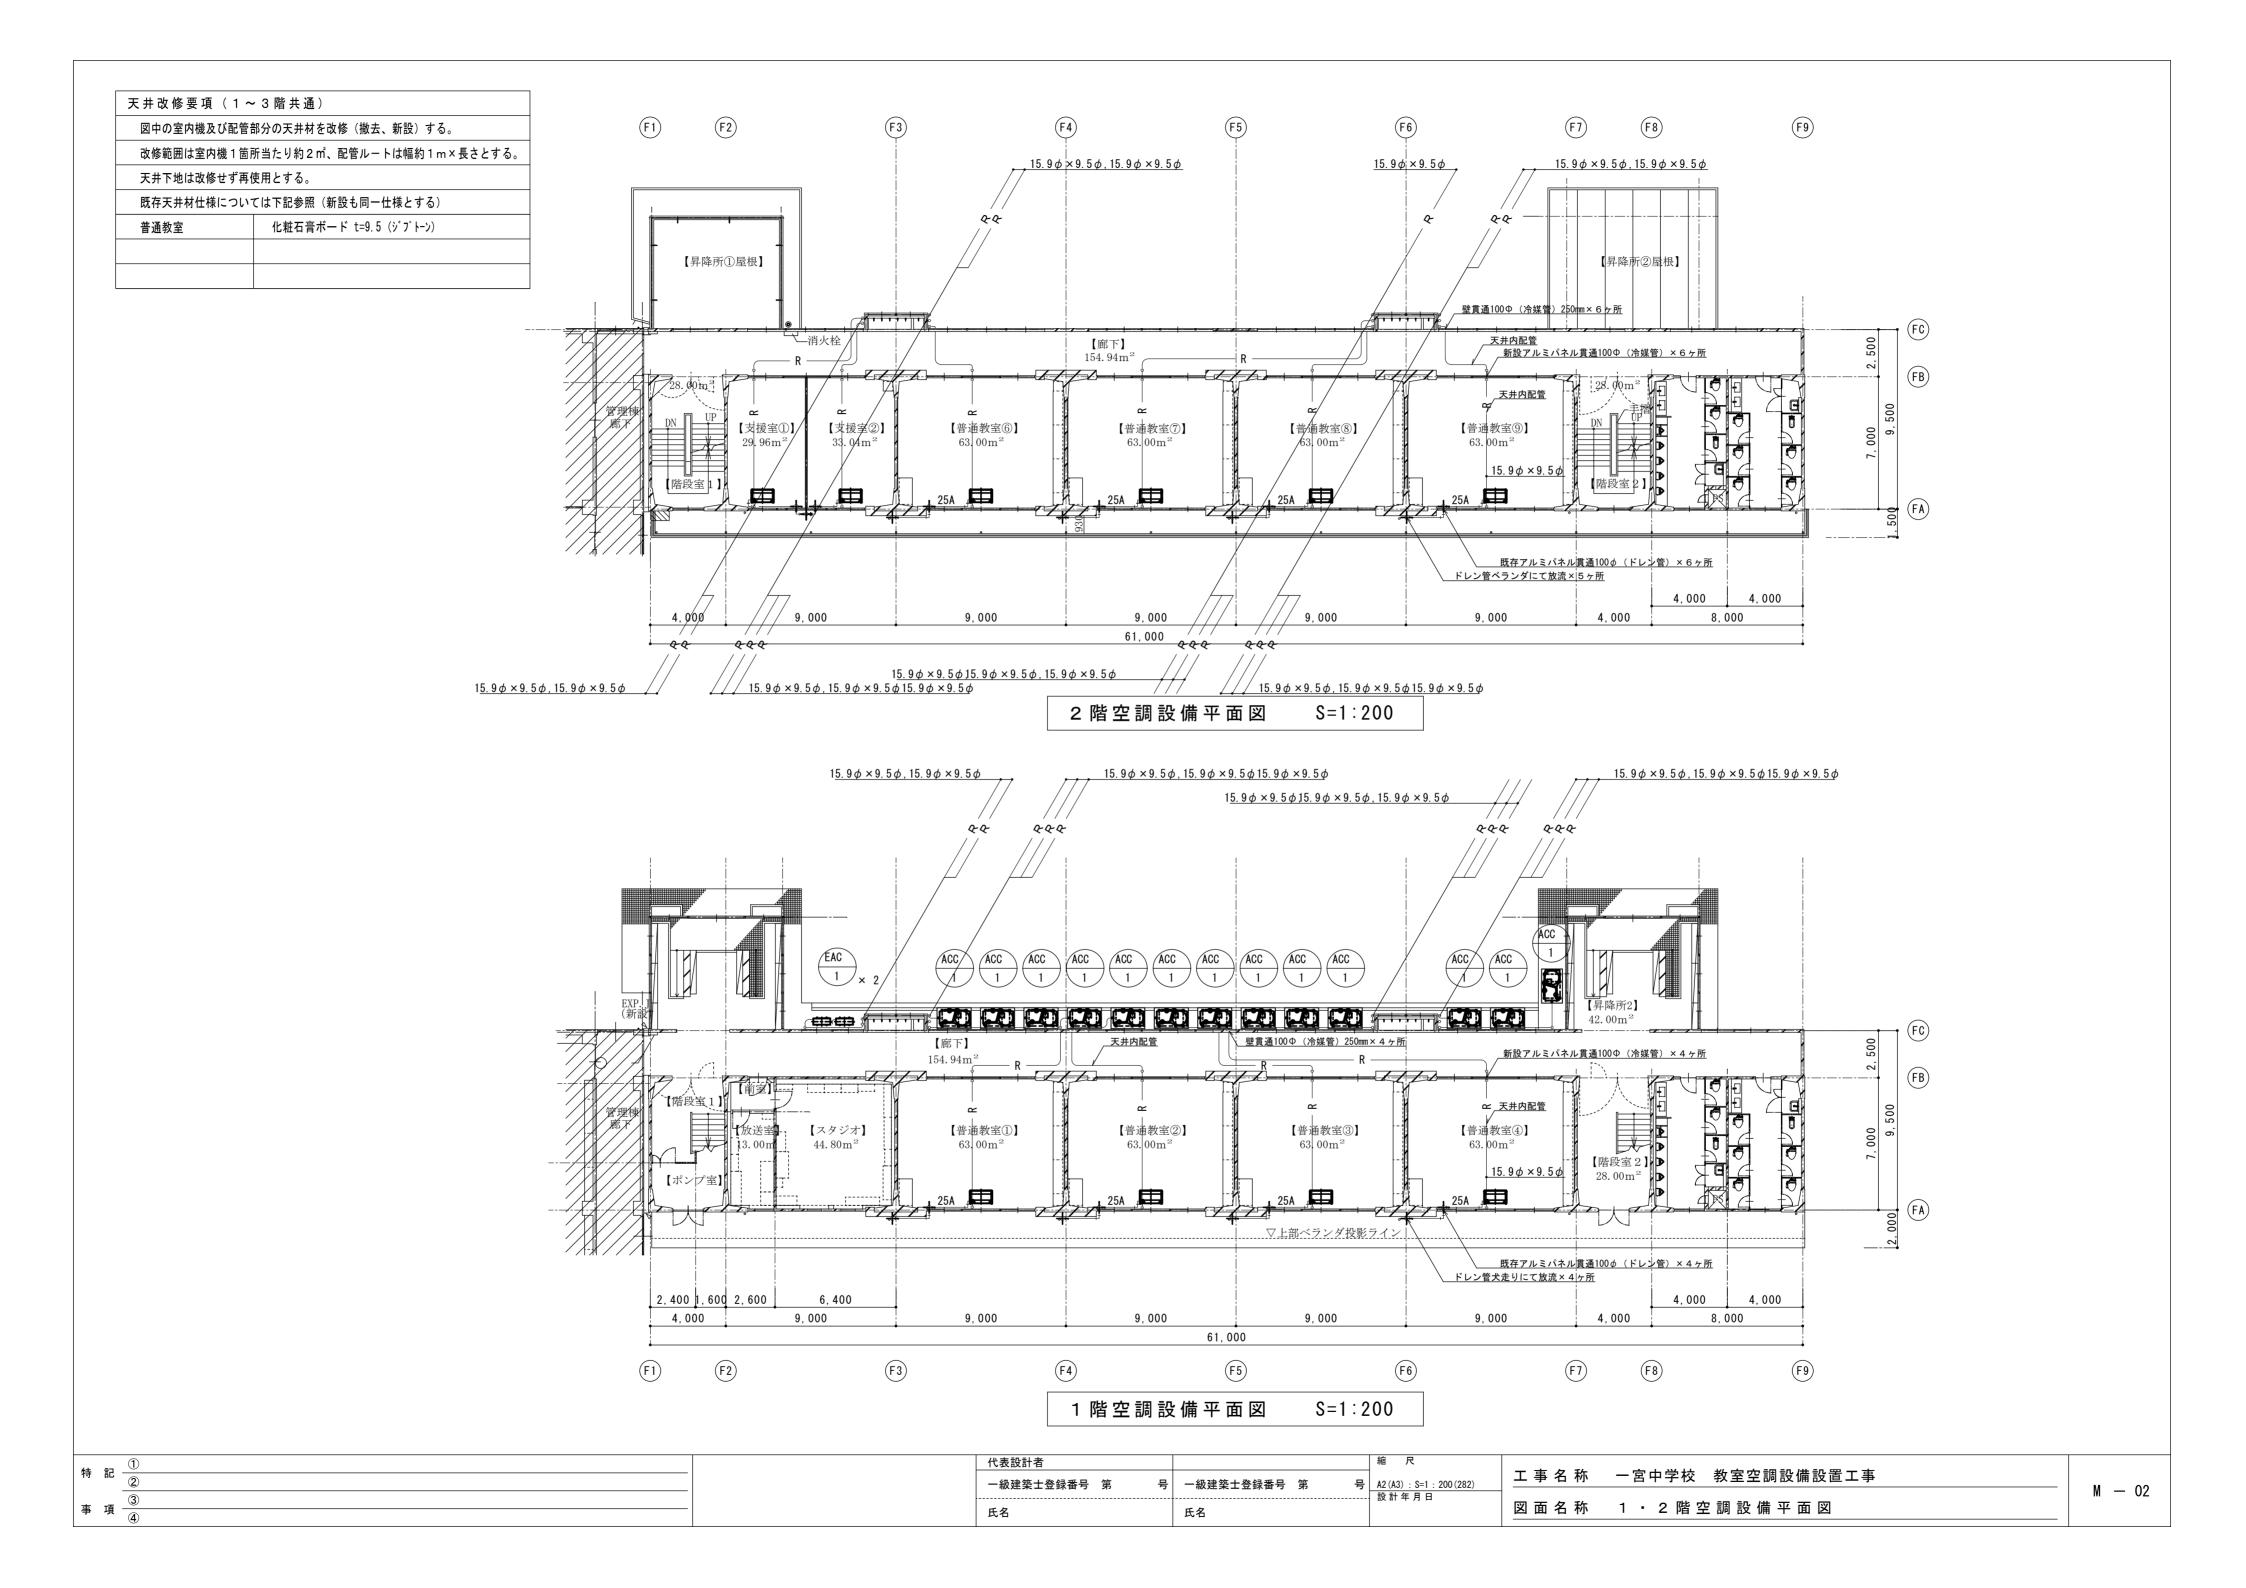

天井改修要項(1~	- 3 階 共 通 )
図中の室内機及び配管	部分の天井材を改修(撤去、新設)する。
改修範囲は室内機 1 箇層	所当たり約2㎡、配管ルートは幅約1m×長さとする。
天井下地は改修せず再	使用とする。
既存天井材仕様につい	ては下記参照(新設も同一仕様とする)
普通教室	化粧石膏ボード t=9.5 (ジプトーン)

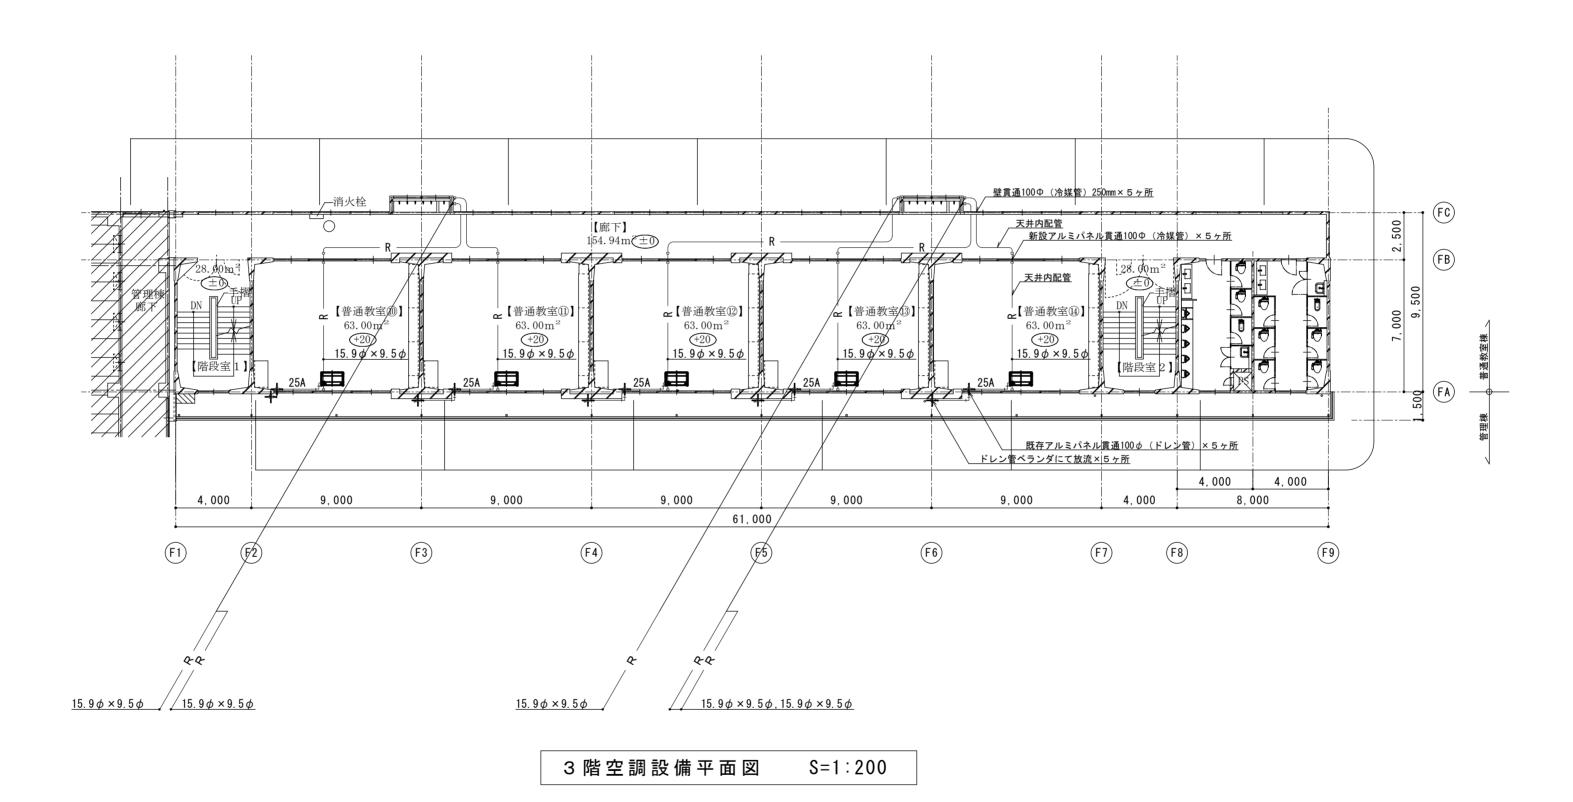



天井改修要項(1階	天井改修要項 (1階)					
図中の室内機及び配管部	図中の室内機及び配管部分の天井材を改修(撤去、新設)する。					
改修範囲は室内機 1 箇層	所当たり約2㎡、配管ルートは幅約1m×長さとする。					
天井下地は改修せず再位	吏用とする。					
既存天井材仕様についる	ては下記参照(新設も同一仕様とする)					
特別教室教室	化粧石膏ボード t=9.5 (ジプトーン)					

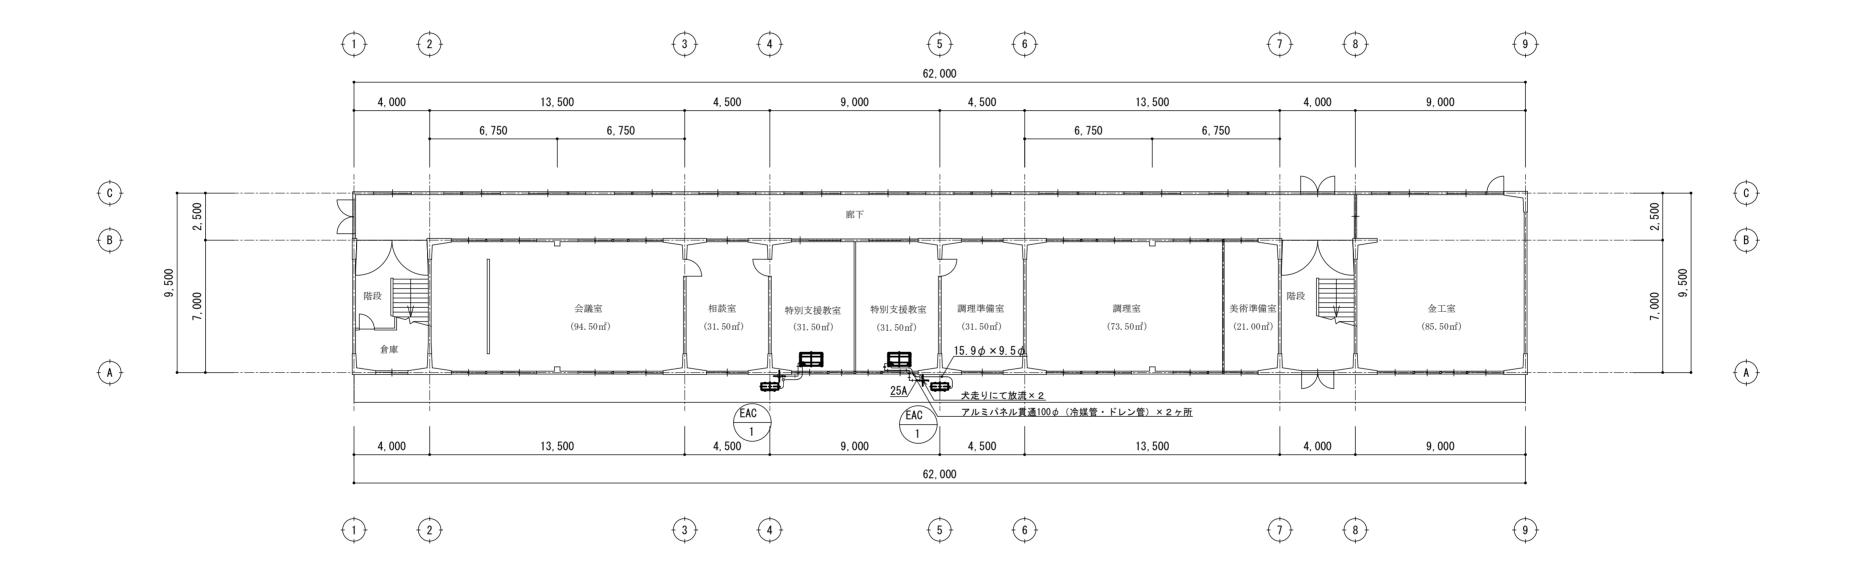



特別教室棟 1 階空調設備平面図 S=1:200

44 =7 (1	D	代表設計者	縮尺		
特配 ②	2)	一級建築士登録番号 第 号	────────────────────────────────────	工 事 名 称   一宮中学校   教室空調設備設置工事	M 04
	3)		設計年月日	 図 面 名 称   特 別 教 室 棟   1 階 空 調 設 備 平 面 図	M — 04
事 項 ②	4	氏名	氏名		

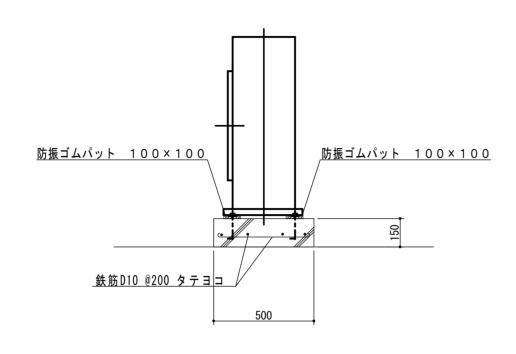

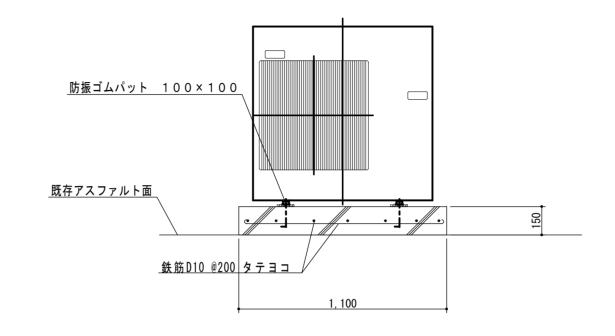

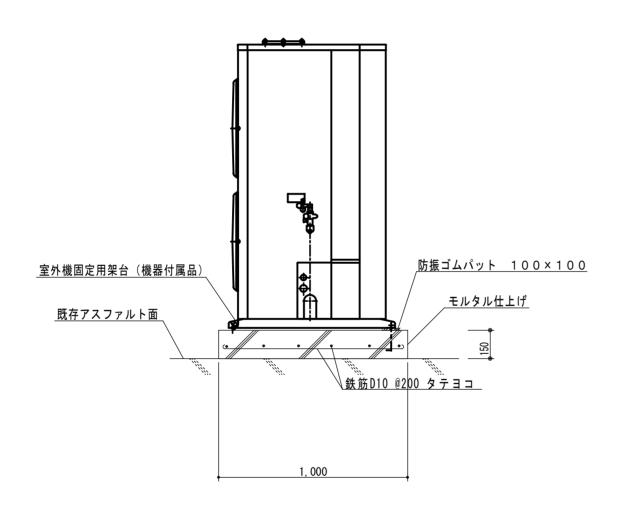

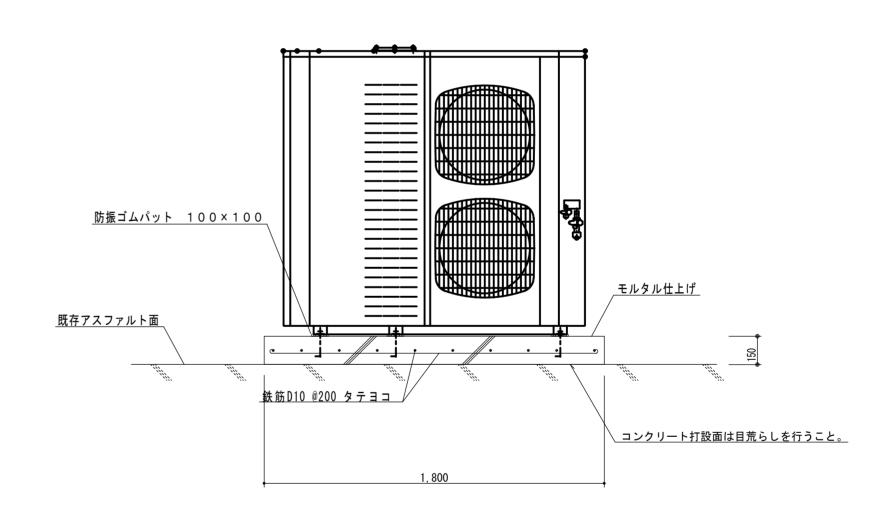

室 外 機 基 礎 側 面 図 S=1:20

室外機基礎側面図 S=1:20

	4+ =-	①	代表設計者		縮尺			
1	符記	2		号 一級建築士登	录番号 第 号 A2 (A3): S=1:20 (28.2)	工事名称	一宮中学校 教室空調設備設置工事	и ог
	+	3			設計年月日	回去夕折	室 外 機 基 礎 詳 細 図	M — 05
	事 項	4	氏名	氏名		図面名称	至外版基礎評禪凶	

	冷媒管保温施工仕様
施工箇所	保温の種別 施 エ 例
天井内、PS内 屋外ラッキング内 その他いんぺい部	1. 架橋ポリエチレンフォーム保温筒 2. ビニールテープ  (保温筒 制御ケーブル等
屋内露出部	1. 架橋ポリエチレンフォーム保温筒 2. 塩ビ樹脂製保温化粧ケース (必要箇所をビス止メ)  (必要箇所をビス止メ)  (水温筒 制御ケーブル等 (保温化粧ケース (塩ビ樹脂製) スリムダクトUD同等品 (浮かし工法)
屋外露出部	1. 架橋ポリエチレンフォーム保温筒 2. 塩ビ樹脂製保温化粧ケース (浮かし工法) (必要箇所をビス止メ) 3. シーリング  保温筒  制御ケーブル等  保温化粧ケース (塩ビ樹脂製) スリムダクトUD同等品 (浮かし工法)

○ 冷媒管保温厚はガス管20mm、液管10mmとする (口径9.52φ以下の液管保温厚は8mmとしても良い)

○ 制 御 ケ - ブ ル は 保 温 筒 ヘ 鉄 線 等 で 固 定 す る 事 ( ピ ッ チ 2 M )

#丰	=⊐	$\mathbb{D}$	
特	品	2	
-	T#	3	
<b>争</b>	垻	4	

代表設計者					
一級建築士登録番号	第 号	一級建築士登録番号	第	号	
氏名		氏名			

	縮尺		
	NO 2011 E	エ 事 名 称	一宮中学校 教室空調設備設置工事
	NO SCALE 設計年月日		
1	· 政 訂 年 月 口	図面名称	冷 媒 管 保 温 施 工 要 領 図